

PROJEKT BUDOWLANY

Przebudowy pomieszczeń SPZOZ Łaskarzew



Adres obiektu : ul. Rynek Duży 32 ; 08 – 450 Łaskarzew

SPIS TREŚCI

1. Strona tytułowa
2. Zleceniodawca
3. Podstawa formalna wykonania projektu
4. Podstawy merytoryczne wykonania projektu
5. Opis ogólny budynku w zakresie niezbędnym do wykonania projektu
 - opis techniczny konstrukcji istniejącego budynku
 - opis techniczny istniejącej instalacji
5. Modernizacja przychodni
6. Opis instalacji wody zimnej
7. Opis instalacji wody ciepłej
8. Opis instalacji kanalizacji
9. Opis instalacji C.O.
10. Opis wentylacji pomieszczeń
11. Uprawnienia projektanta
12. Oświadczenie projektanta

Część rysunkowa

- plan zagospodarowanie
- rysunki techniczne 1 – 15.
- atesty i certyfikaty

PROJEKT BUDOWLANY

Przebudowy pomieszczeń SPZOZ w Łaskarzewie.

Investor : Urząd Miasta Łaskarzew

Opracowanie wykonał

MAREK KOGUCIUK

INGYNIER BUDOWNICTWA
RIID, NR WPB-II-K-8386/RA/102/80

Opracowanie sprawdził

Janek Salachiewicz
mgr inż.
upr. bud. St. 613/76

marzec 2013

PROJEKT BUDOWLANY

Przebudowy pomieszczeń SPZOZ Łaskarzew

1. Zleceniodawca:

Urząd Miasta Łaskarzew
ul. Duży Rynek 32
08 – 450 Łaskarzew

2. Podstawa formalna wykonania projektu

Podstawę formalną wykonania projektu stanowi zlecenie Inwestora Burmistrza Miasta Łaskarzew.

3. Podstawy merytoryczne wykonania projektu:

- obowiązujące normy i przepisy
- mapa zasadnicza 1: 500
- wizja lokalna w terenie i uzgodnienia z Inwestorem
 - oględziny i badania makroskopowe budynku,
 - charakterystyka energetyczna budynku .
 - zapoznanie się z istniejącą inwentaryzacją budowlaną budynku
 - wykonanie niezbędnych uzupełniających pomiarów inwentaryzacyjnych budynku
- założenia dostosowujące pomieszczenia przychodni opracowane przez Kierownika SPZOZ w Łaskarzewie

4. Opis ogólny budynku w zakresie niezbędnym do wykonania projektu

Przychodnia Rejonowa – Samodzielny Publiczny Zakład Opieki Zdrowotnej mieści się na parterze w budynku gdzie ma swą siedzibę Urząd Miejski i Urząd Gminy.

Przedmiotowy budynek mieszkalny ma 3 kondygnacje nadziemne, 2 klatkowy.

Powierzchnia działki – 0,0839 ha, działka nr ewid. 698/3

Powierzchnia zabudowy – 259,00 m²

Budynek został wzniesiony w 1982 systemem tradycyjnym, uprzemysłowionym. podłużnym układzie ścian nośnych z podpiwniczeniem całkowitym.

Opis techniczny konstrukcji istniejącego budynku.

- ławy żelbetowe,
- ściany zewnętrzne z bloczków gazobetonowych i wapienno-piaskowych 3NFD na zaprawie cem.-wap. gr. 38 cm ocieplone styropianem gr. 10 cm z tynkiem zewnętrznym cienkowarstwowym
- ściany wewnętrzne nośne i działowe – z cegły
- strop między kondygnacjami – żelbetowy, prefabrykowany
- dach drewniany; krokwiowo – płatwiowy, kryty blachą trapezową powlekaną
- schody zewnętrzne i wewnętrzne - żelbetowe
- posadzki – terakota, lastryko, wykładzina PCV

Wejście główne do przychodni schodami zewnętrznymi od strony ulicy Szkolnej oraz dwa wejścia dodatkowe drzwiami Urzędu – z klatki schodowej wewnętrznej i z parteru korytarza głównego.

Teren wokół przychodni nie jest ogrodzony.

Opis techniczny istniejącej instalacji.

Budynek (z omawianą częścią SPZOZ) posiada przyłącza: wodociągowe, kanalizacyjne, elektroenergetyczne i gazowe.

Woda z wodociągu miejskiego, odprowadzenie ścieków do kanalizacji miejskiej.

Centralne ogrzewanie piecem gazowym na gaz ziemny. Ciepła woda z pieca gazowego centralnego ogrzewania dwufunkcyjnego oraz z podgrzewaczy elektrycznych.

Istniejące przyłącze wodociągowe wykonane jest rurą PE – 40mm i zaopatruje w wodę cały budynek użyteczności publicznej z wodociągu publicznego.

Pomieszczenia przychodni zaopatrywane są w wodę przyłączem średnicy nominalnej DN – 32 do budynku z rozprowadzeniem na poszczególne odbiorniki.

Ścieki z pomieszczeń przychodni odprowadzane są istniejącymi przykanalikami do kanalizacji miejskiej sprowadzające je do oczyszczalni ścieków.

Ogrzewanie pomieszczeń przychodni odbywa się z wbudowanej kotłowni gazowej.

Praca układu grzewczego odbywa się w obiegu wymuszonym , dwururowym. Czynnikiem grzewczym jest woda parametrach 70/50 C. Instalacja jest wykonana z rur stalowych czarnych , spawanych - prowadzona na wierzchu ścian.

5. MODERNIZACJA PRZYCHODNI

W ramach dostosowania pomieszczeń do nowych przepisów w zakresie budowlanym przewiduje się wykonanie następujących robót

- umożliwienie korzystania z istniejącego z podjazdu dla niepełnosprawnych zlokalizowanego przy wejściu głównym do Urzędu i poprzez korytarz główny na parterze Urzędu i zamontowane aluminiowe dodatkowe drzwi wejściowe dwuskrzydłowe 200 x 140cm(90 + 50cm)
- wykonanie sanitariatu dla niepełnosprawnych i dzieci
- wymiana wszystkich drzwi wewnętrznych w przychodni na drzwi o wymiarach 200 x 90 cm
- wykonanie pochwytów na korytarzu
- wykonanie antystatycznych wykładziny podłogowej w gabinecie lekarskim laboratorium diagnostyki z cokołem min, 0,08m
- wykonanie wykładziny homogenicznej w gabinetach lekarskich , gabinecie stomatologicznym , laboratorium analityczne (tabela - zestawienie powierzchni) z cokołem min. 0.08m
- wykonanie pozostałych powierzchni podłogowych z terakoty antypoślizgowej wraz z cokołem
- wykonanie we wszystkich pomieszczeniach glazury do wysokości 2,05m
- zlokalizowanie składziku porządkowego i brudnej bielizny w piwnicy
- wydzielenie punktu pobierania prób do analizy wraz z boksem przyjmowania materiałów
- w poczekalni dla dzieci montaż wentylacji mechanicznej
- montaż klimatyzatorów - 5 szt , z zasilaniem 230V i odprowadzeniem skroplin
- instalacja umywalk z bateriami bezdotykowymi w gabinecie zabiegowym , stomatologicznym , pokoju przygotowań i szczepień , laboratorium
- montaż umywalki w gabinecie stomatologicznym
- wykonanie we wszystkich pomieszczeniach instalacji wod.- kan. podtynkowej
- wykonanie wentylacji nawiewno – wywiewnej w laboratorium diagnostycznym
- wykonanie w poczekalni dla dzieci , hallu , pokoju socjalnym - instalacji elektrycznej krytej
- wykonanie wentylacji mechanicznej w sanitariatach pacjentów i personelu

6. Opis instalacji wody zimnej.

W trakcie modernizacji należy wymienić odcinek instalacji wodociągowej o średnicy 25 mm od połączenia z przyłączem pionu hydrantowego na średnicę 32 mm(rys nr 8). Pozostałe poziomy wody zimnej w piwnicy pozostają w stanie istniejącym.

W ramach modernizacji pomieszczenia „składu porządkowego i brudnej bielizny„ zlokalizowanego w piwnicy należy wyposażyć istniejące podejście w zawór czerpalny śr. 15 mm.

Dostosowanie pomieszczeń przychodni zlokalizowanych na parterze budynku będzie polegało na :

- rozbudowie instalacji wody zimnej i ciepłej w pomieszczeniach : gabinet stomatologiczny , pokój socjalny , pokój przygotowań i szczepień oraz sanitariat dla niepełnosprawnych.
- wymianie istniejących baterii umywalkowych , kulowych na baterie bezdotykowe.

Rozbudowywaną instalację wodociągową projektuje się z rur polipropylenowych(PP) PN – 20 łączonych za pomocą kształtek zgrzewanych oraz stalowych galwanizowanych (pod hydrant P.poż.) łączonych na gwint.

Całość instalacji projektowanej i istniejącej w pomieszczeniach przychodni należy prowadzić w bruzdach ściennych.

7. Opis instalacji ciepłej wody.

Zaopatrzenie w ciepłą wodę użytkową do przyborów nastąpi do pojemnościowych term elektrycznych zamontowanych w sąsiedztwie urządzeń sanitarnych.

Przewody wody ciepłej projektuje się z rur polipropylenowych stabilizowanych, łączonych przez zgrzewanie. Prowadzenie przewodów jak przy wodzie zimnej. Wszystkie przewody wodociągowe należy izolować.

Instalacje wodociągowe należy wyposażyć w baterie umywalkowe stojące, bezdotykowe uruchamiane fotokomórką, przyłączy śr. 15 mm.

Baterie zlewozmywakowa stojąca z ruchomą wylewką uruchamiana fotokomórką, przyłączy śr. 15 mm. Baterie zlewozmywakowe stojące z ruchomą wylewką przyłączy śr. 15 mm, Zawór czerplany chromowany przyłączy śr. 15 mm – składzik porządkowy. Zawór odcinający chromowane z wężykiem do rezerwuarów przyłączy 15 mm. Zawór pisuarowy, czasowy przyłączy śr. 15 mm.

Warunki i zabezpieczenie p. poż.

Na drodze komunikacyjnej umieszczono hydranty przeciwpożarowe nadtynkowe w ilości 1 szt., który podlega wymianie.

Projektuje się hydrant wewnętrzny HW – 25 N 30 o wydajności 11/s., wyposażony w wąż półsztywny o długości 30 m, oraz z dyszą prądownicy 10 mm. Wszystkie tworzywowe (PP) przewody wodociągowe (woda zimna, woda ciepła i cyrkulacje), muszą być prowadzone w warstwach podłogowych, w bruzdach ściennych lub należy obudować je płytami G-K. Żaden odcinek przewodów wodociągowego tworzywowego nie może znajdować się na powierzchni ściany lub posadzki. Podejście do hydrantów należy wykonać z rur ocynkowanych Dn. 25.

8. Instalacja kanalizacji.

Rozbudowaną instalację kanalizacyjną wykonać z rur kanalizacyjnych PCV o połączeniach kielichowych, uszczelnione pierścieniem gumowym. Podejście pod przybory wykonać w bruzdach ściennych. Piony kanalizacyjne w sanitariacie dla niepełnosprawnych zakończyć napowietrznikiem automatycznym PCV 110 z zabudową K-G i kratką wentylacyjną. Na pionie zamontować rewizję PCV 110. Wszystkie podejście pod przybory zakończyć nawietrznikami automatycznymi.

Instalacje wyposaża się w przybory sanitarne.

- umywalki z półpostumentem z baterią bezdotykową mieszającą, syfonem i podejściem kanalizacyjnym, bateria z przyłączami do instalacji wodociągowej z zaworami odcinającymi, napowietrznikiem, wężykami plecionymi inox, filtrami, zaworami zwrotnymi, korpusem z litego mosiądzu z dodatkowym wzmocnieniem.

,dobrano umywalkę ceramiczną CLIVIA 61x49.

- umywalka dla niepełnosprawnych z baterią bezdotykową mieszającą, syfonem i podejściem kanalizacyjnym, bateria czasowa mieszająca z przyłączeniem do instalacji wodociągowej z zaworami odcinającymi, napowietrzaczem, wężykiem plecionym inox, filtrami, zaworami zwrotnymi, korpusem z litego mosiądzu z dodatkowym wzmocnieniem, dobrano umywalkę DEJUNA 65x55. Umywalkę należy wyposażyć w syfon oraz 2 poręcze dla niepełnosprawnych.
- pisuar z zaworem pisuarowym czasowym, dobrano pisuar CLIVIA dopływ z góry.
- miski ustępowe, dobrano miskę wiszącą CLIVIA biała lejowa ze stelażem VARIVIT ze wspornikiem.
- miski ustępowe dla niepełnosprawnych, dobrano miski ustępowe DEJUNA biała lejowa ze stelażem VARIVIT z wspornikiem, z deską sedesową twardą z tworzywa, ze zbiornikiem splukującym podtynkowym oraz dwie poręcze wc dla niepełnosprawnych.
- zlewozmywak ze stali szlachetnej, kuchenny jedno komorowy z dociekaczem i bateria jedno uchwytną, dobrano zlewozmywak EUROSTAR 780x435.
- zlewozmywak „komora gospodarza” VK 55STD 555x455 w pomieszczeniu składziku.

9. Instalacja centralnego ogrzewania.

Ogrzewanie pomieszczeń przychodni odbywa się z kotłowni wbudowanej. Praca układu grzewczego odbywa się w obiegu wodnym, wymuszonym, dwururowym. Czynnikiem grzewczym będzie woda o parametrach 70/50 C.

Instalacja wykonana jest z rur stalowych, czarnych łączonych przez spawanie. Przewody prowadzone są po powierzchni ścian. Ze względów sanitarnych piony we wszystkich pomieszczeniach należy obudować płytą G-K na całej wysokości pionu. Projektuje się usytuowanie nowego pionu instalacji C.O z piwnicy i zamontowanie dwóch grzejników P20/06/08 z osłonami w pomieszczeniu sanitariatu dla niepełnosprawnych i poczekalni dla dzieci.

10. Wentylacja pomieszczeń.

Wentylacja pomieszczeń przychodni odbywać się będzie istniejącymi kanałami murowanymi o ciągu grawitacyjnym i wymuszonym. Kanały wentylacyjne wyposażamy w kratki wentylacyjne 14x14 cm. W pomieszczeniach istniejącego węzła sanitarnego w istniejących kanałach murowanych przychodni oraz w sanitariacie dla niepełnosprawnych w poczekalni dla dzieci i w gabinecie stomatologicznym zaprojektowano wentylatory łazienkowe firmy DOSPEL typ WCH, prędkość obrotowa 1850 obr./min., pobór mocy 8W. Wydajności 100m³/h przy poziomie hałasu 29dB. W celu uzupełnienia w pomieszczeniu wentylowanym w dole drzwi należy zamontować nawiewniki szczelinowe 120/50.

Celem uzupełnienia powietrza wyrzucanego z pomieszczenia w przestrzeni podparapetowej należy zamontować nawiewnik podokienny. Projektuje się

zamontowanie klimatyzatorów w pomieszczeniach, gabinet lekarski (laboratorium diagnostyki), gabinet zabiegowy, gabinet lekarza pediatry, gabinet lekarza POZ i gabinet stomatologiczny. Zestaw klimatyzatora jest wyposażony w jednostkę wewnętrzną NS026NHXEA umieszczona nad drzwiami wejściowymi do pomieszczenia i jednostkę zewnętrzną typ RC026DHXEA

Dane techniczne klimatyzatorów:

Nominalne wartości chłodzenia przy temperaturze wewnętrznej: 27 st C (termometr suchy), 19 st C (termometr mokry) oraz zewnętrznej: 35 st C (termometr suchy) 24 st C (termometr mokry). Długość przewodów chłodniczych: 7,5 m. Różnica poziomów: 0 m

Nominalne wartości grzania przy temperaturze wewnętrznej: 20 st C (termometr suchy), 15 st C (termometr mokry) oraz zewnętrznej: 7 st C (termometr suchy), 6 st C (termometr mokry). Długość przewodów chłodniczych: 7,5 m. Różnica poziomów: 0 m. Poziom ciśnienia akustycznego mierzony w komorze bezechowej.

Jednostki wewnętrzne powinny charakteryzować się następującymi parametrami :

- nominalna moc chłodnicza : 2,6 kW
- nominalna moc grzewcza : 3,5 kW
- pobór mocy elektrycznej chłodzenie/grzanie nie więcej niż : 0,76 / 0,97 kW
- współczynnik efektywności energetycznej EER : minimum 3,41 W/W
- współczynnik efektywności energetycznej COP : minimum 3,61 W/W
- maksymalna waga jednostki wewnętrznej: 9 kg
- poziom ciśnienia akustycznego na najniższym i najwyższym biegu wentylatora jednostki wewnętrznej nie więcej niż: 23 / 32 dB(A)
- zakres temperatury pracy jednostki zewnętrznej w trybie chłodzenia : -10 – 46 st C
- zakres temperatury pracy jednostki zewnętrznej w trybie grzania : -15 – 24 st C
- możliwość sterowania klimatyzatorami poprzez BMS
- możliwość sterowania jednostką wewnętrzną za pomocą sterownika przewodowego
- obudowa jednostki wewnętrznej powinna zapewnić łatwy dostęp serwisowy do wymiennika jednostki wewnętrznej
- minimum 3 biegi wentylatora jednostki wewnętrznej

Uwagi końcowe.

Przy wykonaniu instalacji należy stosować się do warunków technicznych wykonania i organizacji robót wg warunków technicznych wykonania robót budowlano-montażowych część II Instalacje Sanitarne i Przemysłowe. Wszystkie prace winny być wykonywane przez wykonawcę posiadającego odpowiednie kwalifikacje do realizacji powyższych prac oraz pod nadzorem uprawnionego kierownika budowy i inspektora nadzoru.

Wszystkie prace prowadzić ze zgodnie z zasadami BHP.


inż. bud. Marek Koguciuk
mgr inż. Jacek Szlązkiewicz

Warszawa , 17.03.2013

O ś w i a d c z e n i e

Niniejszym , jako projektant przebudowy pomieszczeń przychodni zdrowia SPZOZ w Łaskarzewie przy ul. Duży Rynek 32 - oświadczam , iż ten projekt wykonałem zgodnie z obowiązującymi przepisami oraz zasadami wiedzy technicznej.

Projektant


MAREK KOGUCIUK
INŻYNIER BUDOWNICTWA
DOP. RIJD. NR WPR. II. K-0386/RA/102/80

Sprawdził


Jacek Szlązkiewicz
mgr inż.
upr. bud. St - 613/76

ŁÓDZKA OKRĘGOWA
IZBA INŻYNIERÓW BUDOWNICTWA
utworzona 23 marca 2002 roku
jako jednostka organizacyjna Polskiej Izby Inżynierów Budownictwa


Łódź, 20 grudnia 2012 r.

ZAŚWIADCZENIE nr 142

Pan Marek KOGUCIUK
zamieszkały: 26-340 Drzewica
ul. Szkolna 11

jest członkiem Łódzkiej Okręgowej Izby Inżynierów Budownictwa
wpisanym pod numerem ewidencyjnym **ŁOD/BO/0142/02**
i posiada wymagane ubezpieczenie od odpowiedzialności cywilnej za szkody,
które mogą wynikać w związku z wykonywaniem samodzielnych funkcji
technicznych w budownictwie.

Niniejsze zaświadczenie jest ważne
od dnia 1 stycznia 2013 r. do 31 grudnia 2013 r.

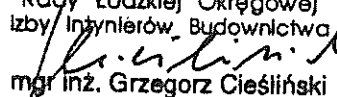PRZEWODNICZĄCY
Rady Łódzkiej Okręgowej
Izby Inżynierów Budownictwa

mgr inż. Grzegorz Cieśliński

Nr WBF-II-K-8386/RA/102/80

STWIERDZENIE PRZYGOTOWANIA ZAWODOWEGO

do pełnienia samodzielnych funkcji technicznych w budownictwie

Na podstawie § 13 ust. 1 pkt 2, § 6 ust. 3, § 4 ust. 2, § 7
i § 13 ust. 1 rozporządzenia Ministra Gospodarki Terenowej i Ochrony Środowiska z dnia
20 lutego 1975 r. w sprawie samodzielnych funkcji technicznych w budownictwie (Dz. U.
Nr 8, poz. 46)

stwierdza się, że:

OBYWATEL MAREK ANTONI KOGUCIUK

inżynier budownictwa

(wymienić tytuł zawodowy)

urodzony dnia 10 lipca 1952 r. w Inowrocławiu

posiada przygotowanie zawodowe, upoważniające do wykonywania samodzielnej funkcji

projektanta

w specjalności konstrukcyjno - budowlanej

OBYWATEL MAREK ANTONI KOGUCIUK

jest upoważniony do

- 1/ sporządzania projektów w zakresie rozwiązań konstrukcyjno - bu-
dowlanych budynków oraz innych budowli, z wyłączeniem linii,
węzłów i stacji kolejowych, dróg oraz lotniskowych dróg startowych
i manipulacyjnych, mostów, budowli hydrotechnicznych i melioracji
wodnych,
- 2/ sporządzania w budownictwie osób fizycznych projektów w zakresie
rozwiązań architektonicznych :
 - a/ budynków inwentarskich i gospodarczych, adaptacji projektów
typowych i powtarzalnych innych budynków oraz sporządzania
planów zagospodarowania działki związanych z realizacją tych
budynków,
 - b/ budowli nie będących budynkami,
- 3/ w budownictwie osób fizycznych - do kierowania, nadzorowania
i kontrolowania budowy, kierowania i kontrolowania wytwarzania
konstrukcyjnych elementów budowlanych oraz oceniania i badania
stanu technicznego obiektów budowlanych.

Otrzymuje :

Ob. Marek Antoni Koguciuk

Os. XXX-Lecia PRL 6 m 40

26 - 310 Drzewica

Z up. WOJEWODY

Włodzisław Kacyna
mgr inż. arch. Włodzisław Kacyna

Nr 133-11-K-0500/108/80

STWIERDZENIE PRZYGOTOWANIA ZAWODOWEGO

do pełnienia samodzielnych funkcji technicznych w budownictwie

Na podstawie § 5 ust. 1, § 6 ust. 1 i 3, § 7, § 13 ust. 1 pkt 2, i § 13 ust. 1 rozporządzenia Ministra Gospodarki Terenowej i Ochrony Środowiska z dnia 20 lutego 1975 r. w sprawie samodzielnych funkcji technicznych w budownictwie (Dz. U. Nr 8, poz. 46)

stwierdza się, że:

OBYWATEL MAREK ANTONI KOCUCH

inżynier budownictwa

(wymienić tytuł zawodowy)

urodzony dnia 10 lipca 1952 r. w Inowrocławiu

posiada przygotowanie zawodowe, upoważniające do wykonywania samodzielnej funkcji

kierownika budowy i robót

w specjalności konstrukcyjno - budowlanej

OBYWATEL MAREK ANTONI KOCUCH

jest upoważniony do:

- 1/ kierowania, nadzoru i kontrolowania budowy i robót, kierowania i kontrolowania wytwarzania konstrukcyjnych elementów budowlanych oraz ocenianie i badania stanu technicznego w zakresie wszelkich budynków oraz innych budowli z wyłączeniem linii, węzłów i stacji kolejowych, dróg oraz lotniskowych dróg startowych i manewrowych, mostów, budowli hydrotechnicznych i wodnoinżynierskich,
- 2/ sporządzania w budownictwie osób fizycznych projektów w zakresie specjalności konstrukcyjno - budowlanej w wszelkich budynkach i budowli,
- 3/ sporządzania w budownictwie osób fizycznych projektów w zakresie specjalności architektonicznych,
- 4/ budynków inżynierskich i specjalnych, adaptacji projektów typowych i szablonowych innych budynków oraz opracowania innych



MAZOWIECKA
OKRĘGOWA
IZBA
INŻYNIERÓW
BUDOWNICTWA

Warszawa, 5 czerwca 2013

Zaświadczenie

Pan JACEK SZŁĄZKIEWICZ

miejsce zamieszkania:

KLAUDYNY 32 M 261

01-684 WARSZAWA


jest członkiem Mazowieckiej Okręgowej Izby Inżynierów Budownictwa

o numerze ewidencyjnym: MAZ/BO/7819/03

i posiada wymagane ubezpieczenie od odpowiedzialności cywilnej.

Niniejsze zaświadczenie jest ważne

od dnia: 1 lipca 2013 r. do dnia: 30 czerwca 2014 r.

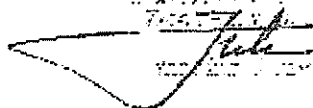Warszawa, dnia 5 czerwca 2013 r.
Prezesa Okręgowej Izby Inżynierów Budownictwa
Tadeusz Jankowski

Prezes Okręgowej Izby Inżynierów Budownictwa

Biuro: ul. 1 Sierpnia 36B, 02-134 Warszawa, tel.: 22 868 35 55, 22 868 35 50, fax 22 868 35 49, www.maz.pib.org.pl e-mail: biuro@maz.pib.org.pl
NIP 525-22-58-203, Dział Członkowski: tel. 22 878 04-11, fax 22 300 99 09, Dział Szkoleń: tel. 22 826 34-10
Komisja Kwalifikacyjna: tel. 22 878 04 03, 22 878 04 04, fax 22 868 35 49

Warszawa, dnia 6 lipca 1976 r.

STWIERDZENIE POSIADANIA PRZYGOTOWANIA ZAWODOWEGO do pełnienia samodzielnej funkcji technicznej w budownictwie

Na podstawie art. 18 ust. 5 i art. 57 ust. 3 ustawy z dnia 24 października 1974 r. - Prawo budowlane (Dz. U. Nr 38, pozycja 229) oraz § 2 ust. 1 pkt 1, § 4 ust. 2, § 6 ust. 3, § 7, § 13 ust. 1 pkt 2 rozporządzenia Ministra Gospodarki Terenowej i Ochrony Środowiska z dnia 20 lutego 1975 r. w sprawie samodzielnych funkcji technicznych w budownictwie (Dz. U. Nr 8, poz. 46).

STWIERDZAM

ze Ob. JACEK S. ZŁAZKIEWICZ s. Witolda

magister inżynier budownictwa lądowego

urodzony(a) dnia 3.07.1948 r. Warszawa

posiada przygotowanie zawodowe do pełnienia samodzielnej funkcji

projektanta

w specjalności konstrukcyjno - budowlanej

- 1/ do sporządzania projektów w zakresie rozwiązań konstrukcyjno-budowlanych budynków oraz innych budowli, z wyłączeniem linii, węzłów i stacji kolejowych, dróg oraz lotniskowych dróg startowych i manipulacyjnych, mostów, budowli hydrotechnicznych i melioracji wodnych,
- 2/ do sporządzania w budownictwie osób fizycznych projektów w zakresie rozwiązań architektonicznych:
 - a/ budynków inwentarskich i gospodarczych, adaptacji projektów typowych i powtarzalnych innych budynków oraz sporządzania planów zagospodarowania działki związanych z realizacją tych budynków,
 - b/ budowli nie będących budynkami,
- 3/ w budownictwie osób fizycznych - do kierowania, nadzorowania i kontrolowania budowy, kierowania i kontrolowania wytwarzania konstrukcyjnych elementów budowlanych oraz oceniania i badania stanu technicznego obiektów budowlanych.



z up. PREZYDENTA MIASTA

mgr. inż. drch. Tadeusz Szumielewicz
KANCELARIA MIASTA WARSZAWY

STAROSTA POWIATU GARWOLIŃSKIEGO
POWIATOWY OŚRODEK DOKUMENTACJI
GEODEZYJNEJ I KARTOGRAFICZNEJ

STAROSTA POWIATU GARWOLIŃSKIEGO
POWIATOWY OŚRODEK DOKUMENTACJI
GEODEZYJNEJ I KARTOGRAFICZNEJ

Reprodukcje, rozpowszechnianie i rozprowadzanie niniejszego dokumentu wymaga zezwolenia, o którym mowa w art. 18 ustawy z dnia 17 maja 1989 r. Prawo geodezyjne i kartograficzne (Dz. U. z 2010 r. Nr 193, poz. 1287 z późn. zm.)


Poświadczam, że treść niniejszej mapy jest zgodna z treścią planu państwowego zasobu geodezyjnego i kartograficznego

Niniejsza mapa nie może służyć do celów projektowych

Garwolin, dn. 2013-04-10
podpis.....

Garwolin, dn. 2013-04-05
podpis.....

Margaryta Wierzbicka
Zastępca Dyrektora Powiatowego Ośrodka Dokumentacji Geodezyjnej i Kartograficznej
Kierownik Powiatowego Ośrodka Dokumentacji Geodezyjnej i Kartograficznej

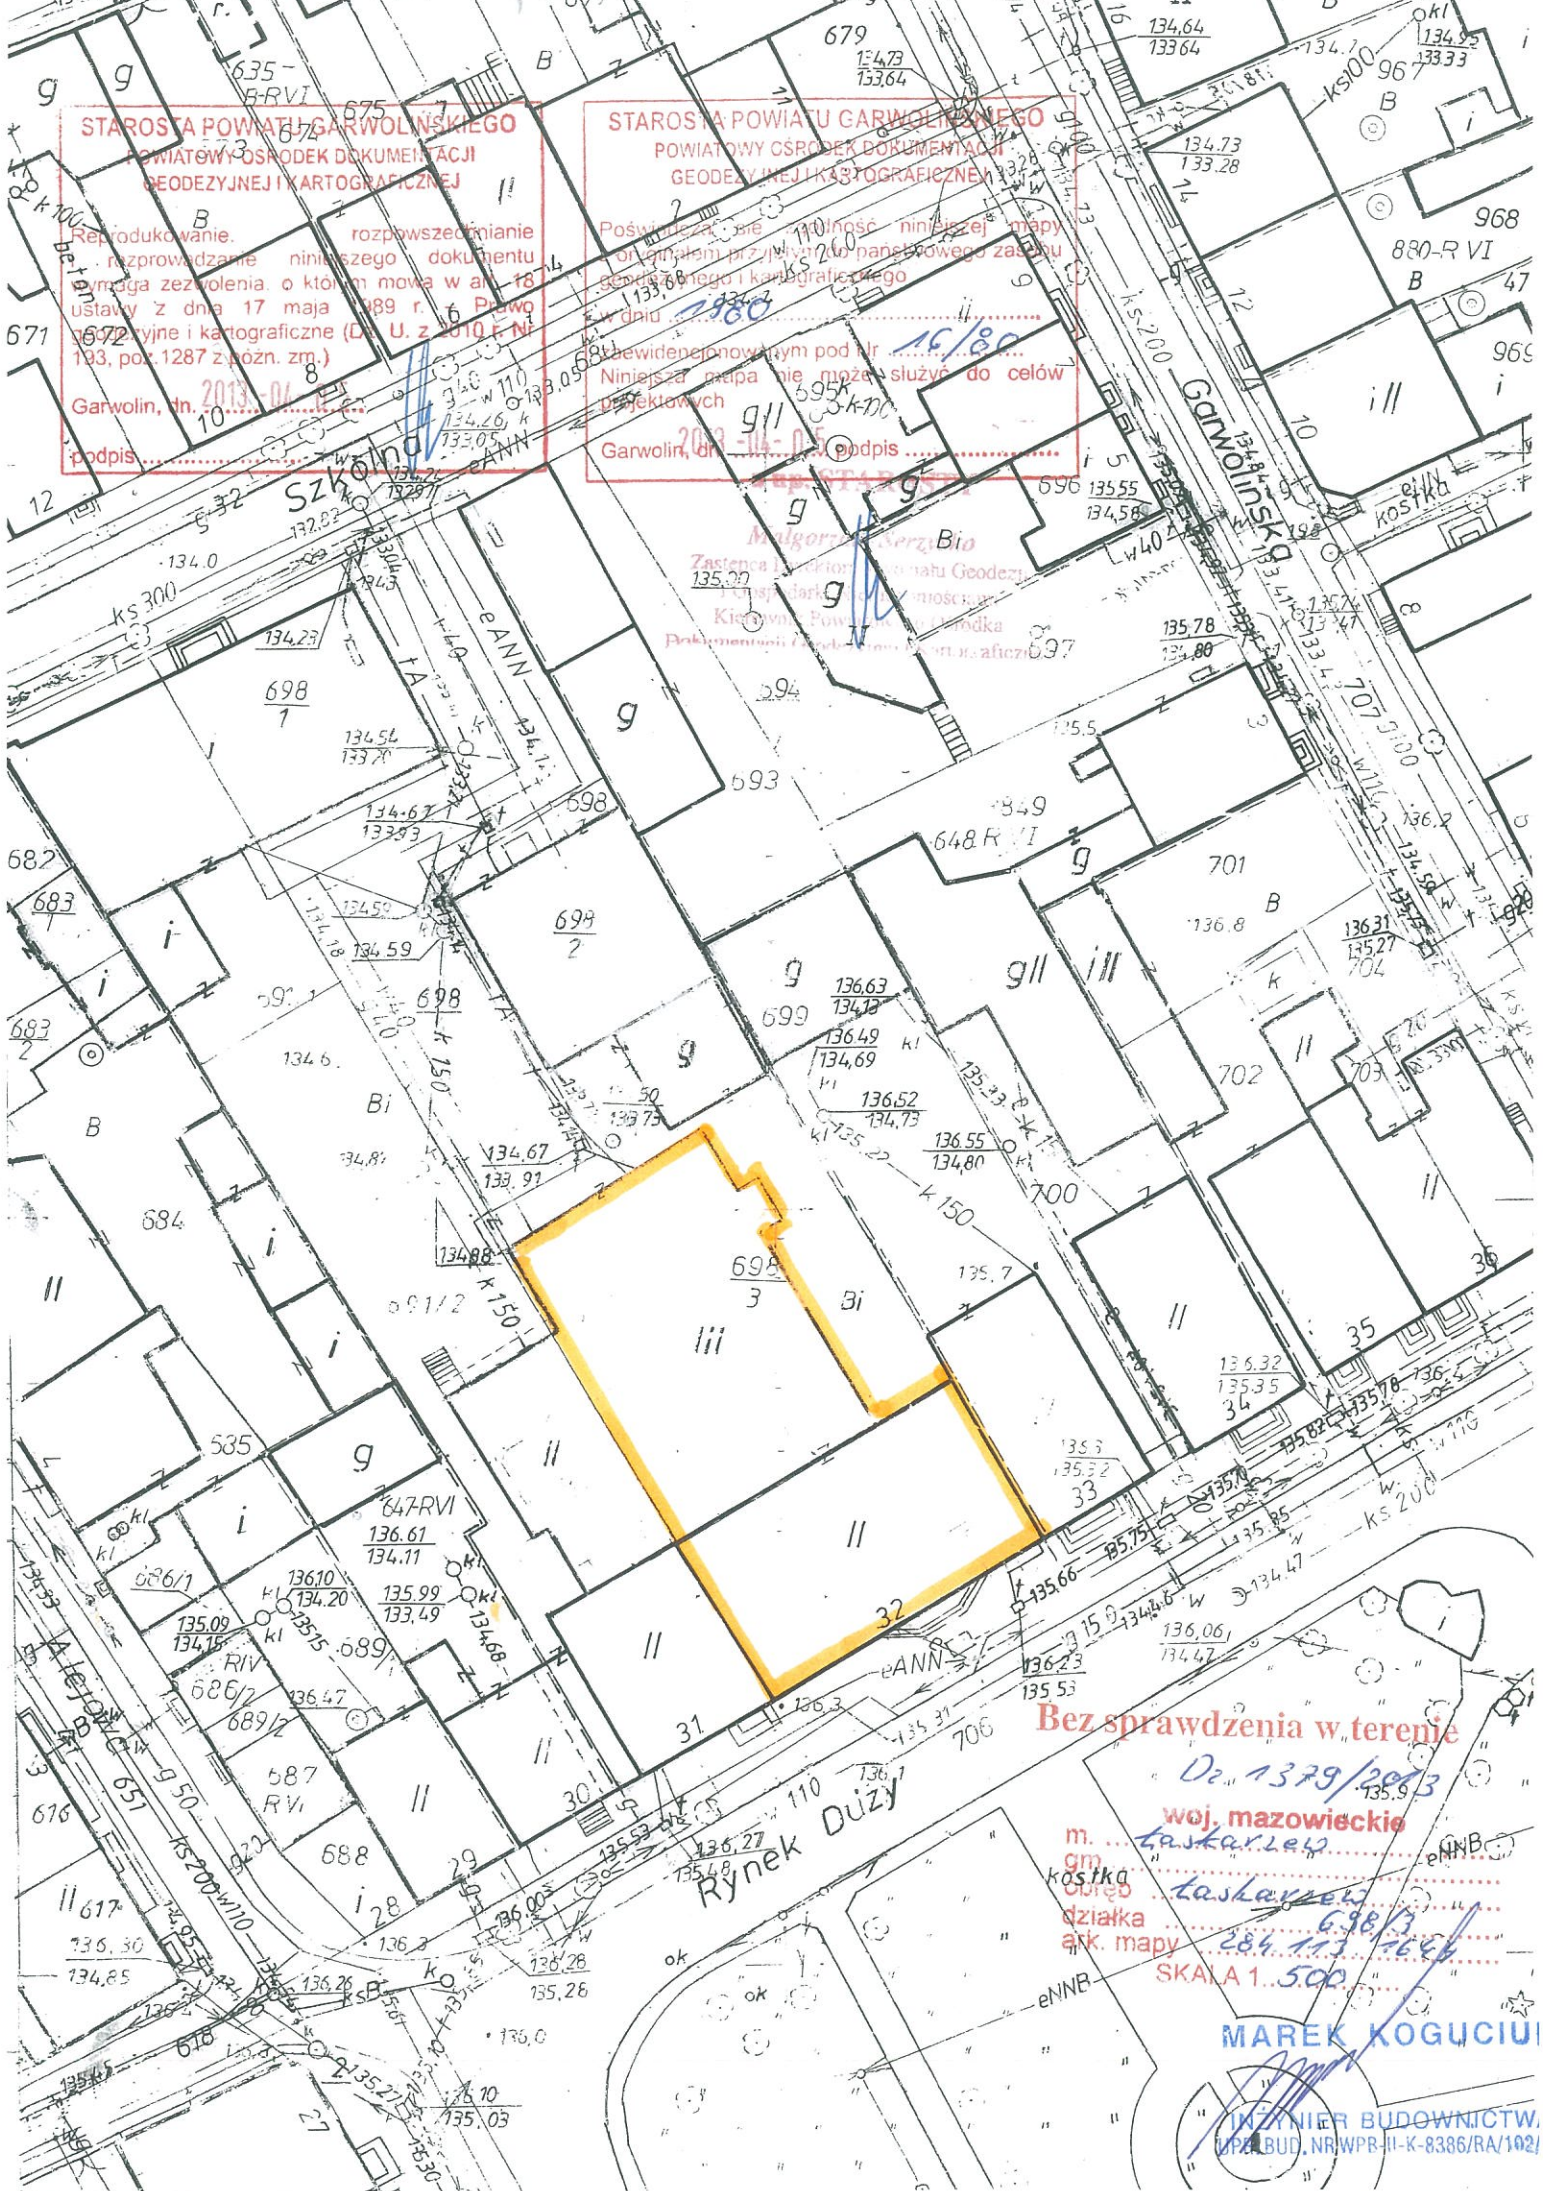


Bez sprawdzenia w terenie

Dz. 1379/2013


woj. mazowieckie
kas. kar. 140
kas. 698/3
działka 284.113-766
ark. mapy
SKALA 1:500

MAREK KOGUCIUK

INŻYNIER BUDOWNICTWA
MPA.BUD. NR.WPR-II-K-8386/RA/102/

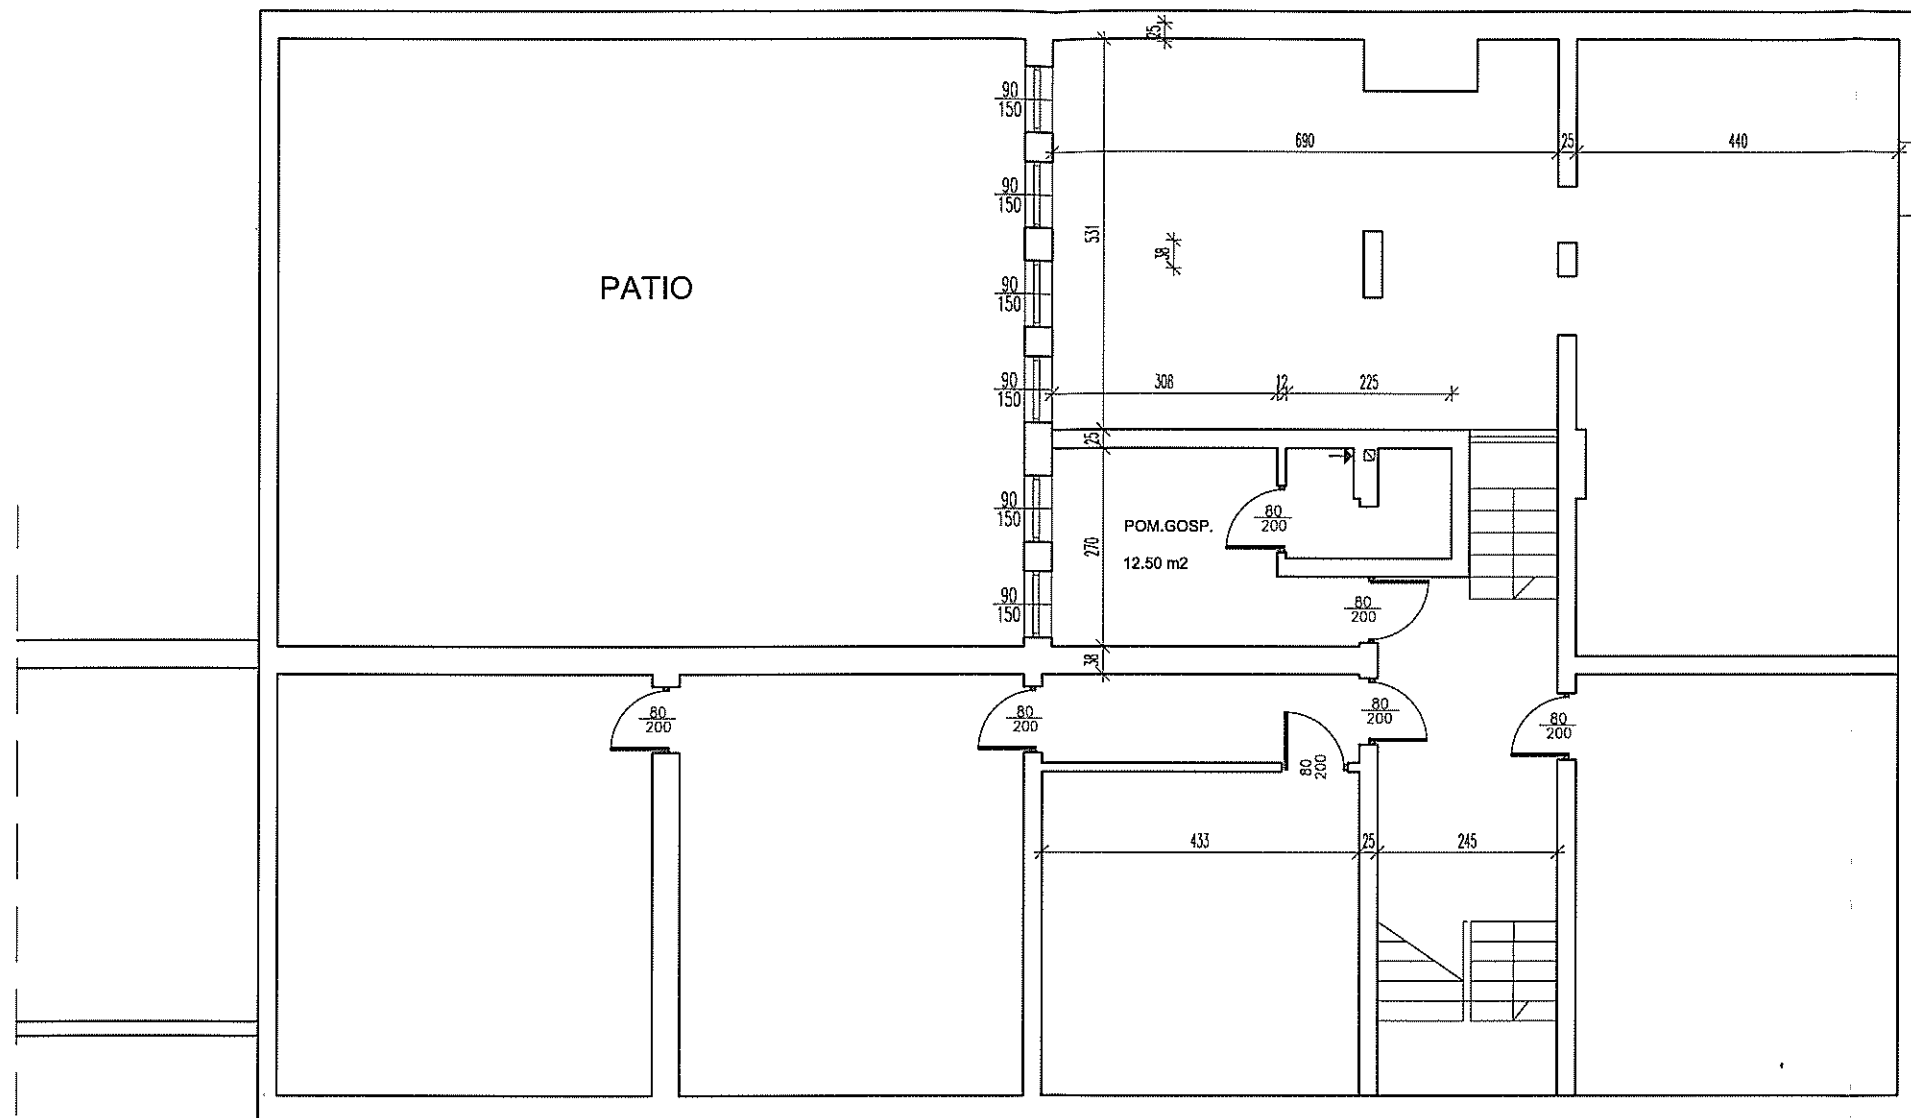

Inwestycja:	PROJEKTOWANA PRZEBUDOWA PRZYCHODNI W ŁASKARZEWIE				
	PRZYCHODNIA ŁASKARZEW				
Temat:	INWENTARYZACJA - RZUT PIWNIC				
	Tytuł	Imię i nazwisko	Nr upraw.	Podpis	Branża: Architektura
Projektował:	INŻ. MAREK KOGUCIUK		8386/RA/102/80		Faza: projekt budowlany
Sprawdził:					Skala: 1:100 Data:
					Rys. 1

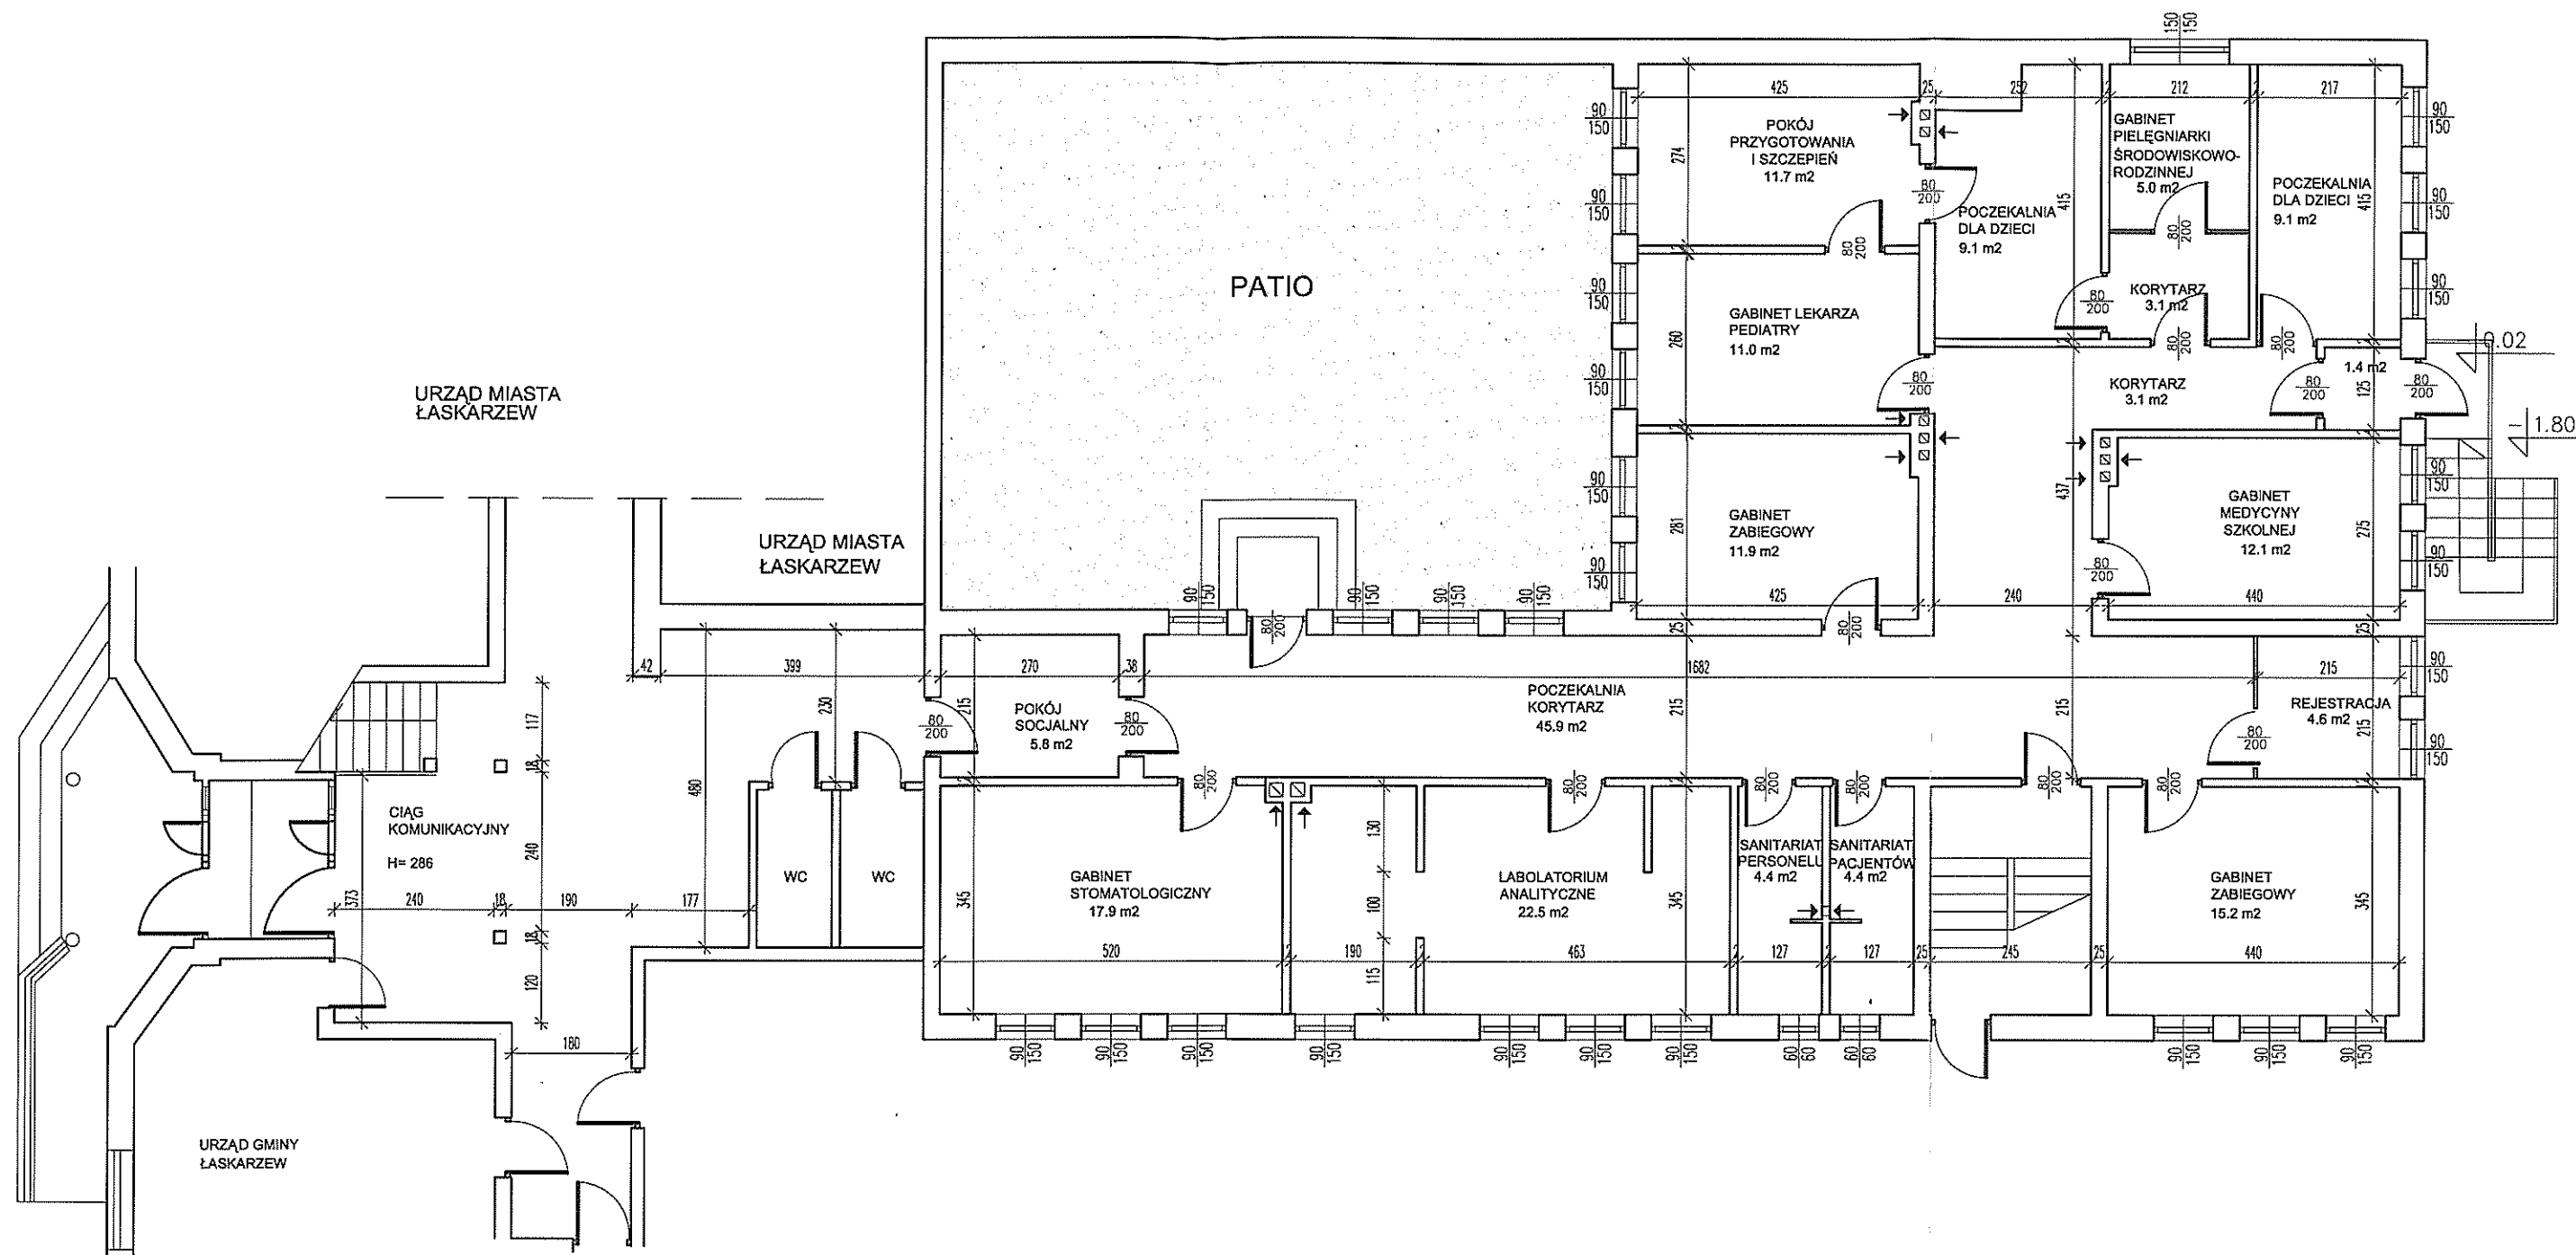


Inwestycja:	PROJEKTOWANA PRZEBUDOWA PRZYCHODNI W ŁASKARZEWIE			
	PRZYCHODNIA ŁASKARZEW			
Temat:	INWENTARYZACJA - RZUT PARTERU			
	Tytuł	Imię i nazwisko	Nr upraw.	Podpis
Projektował:	INŻ. MAREK KOGUCIUK		8386/RA/102/80	
				Branża: Architektura
				Faza: projekt budowlany
				Skala: 1:100 Data:
				Rys. 2

URZĄD MIASTA
ŁASKARZEW

URZĄD GMINY
ŁASKARZEW

CIĄG KOMUNIKACYJNY
DLA NIEPEŁNOSPRAW.
H=200

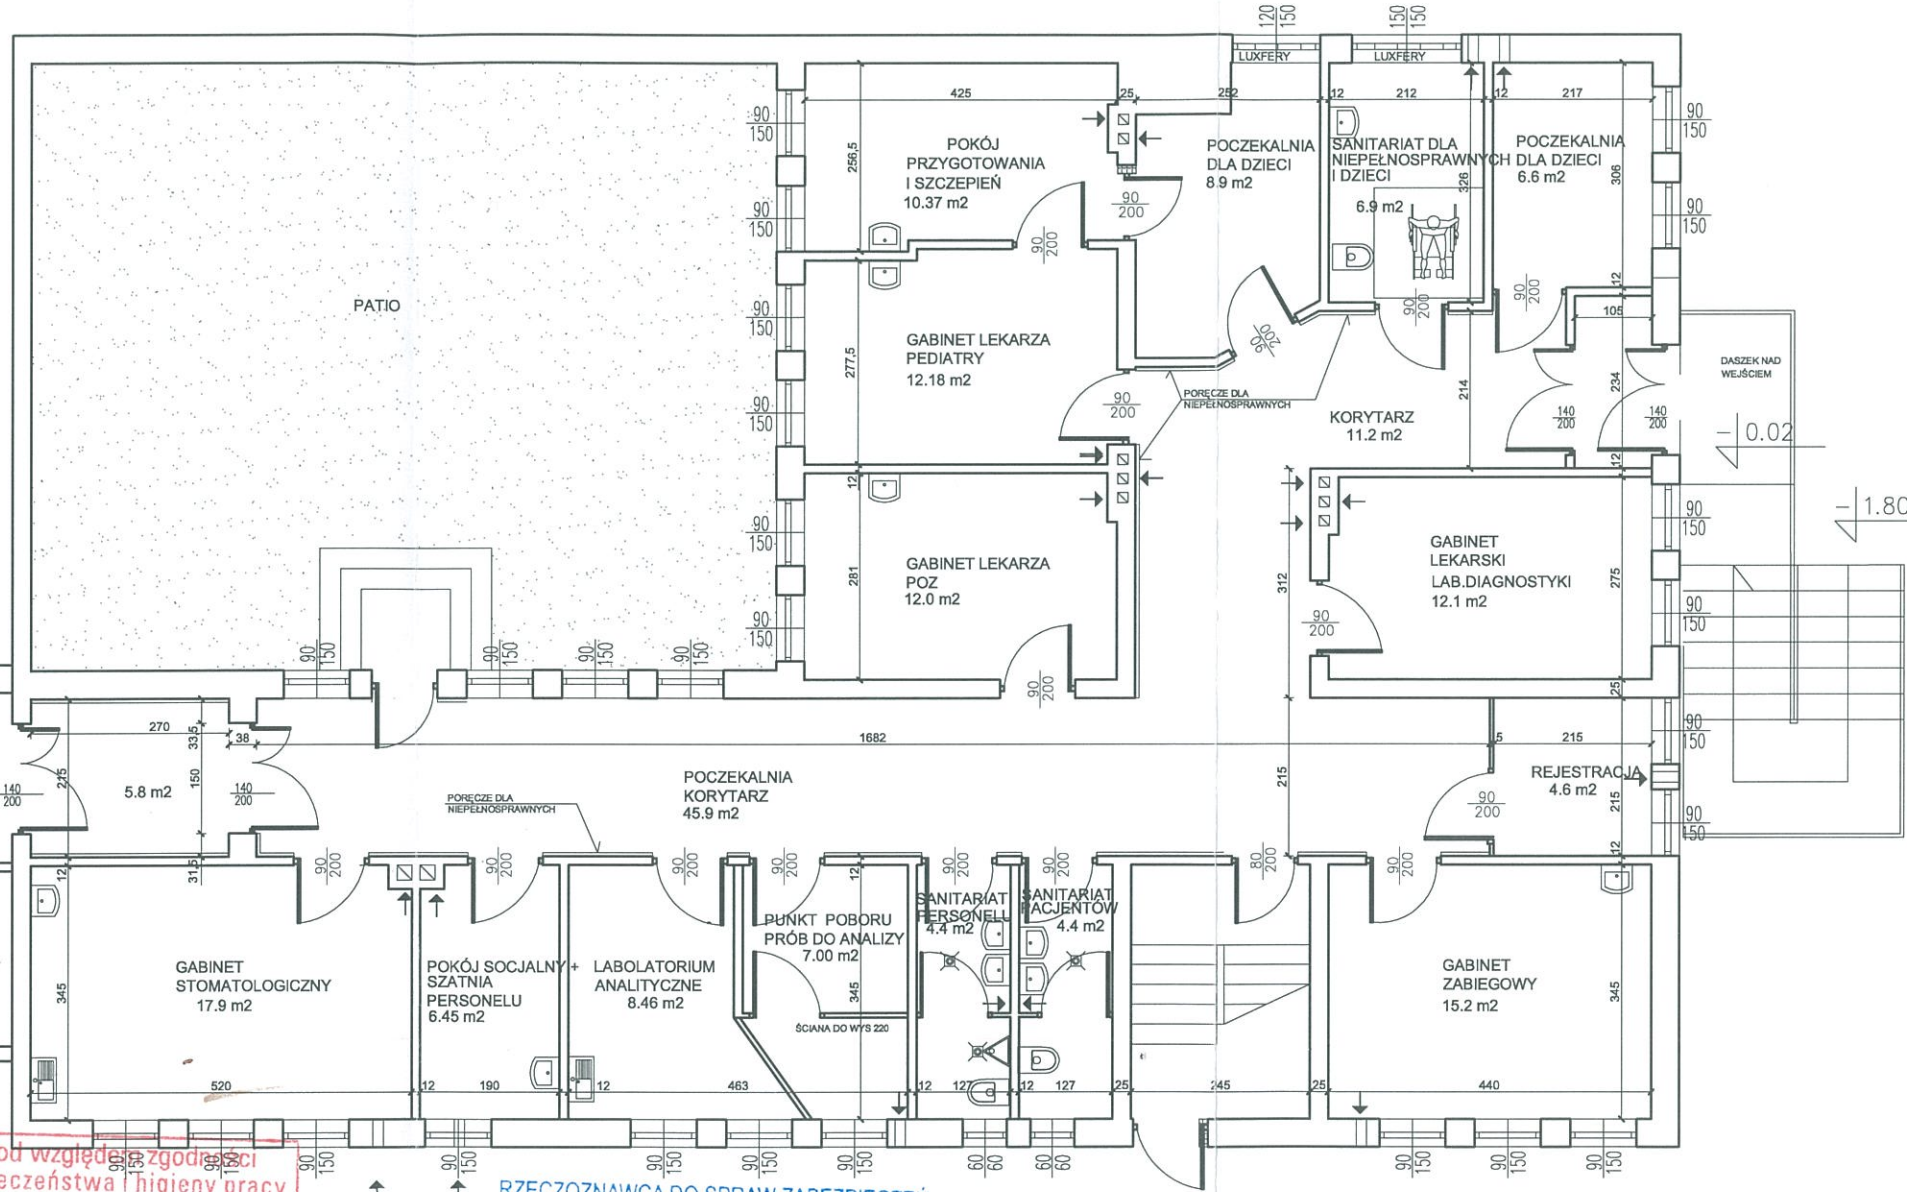

Zaopiniowano pod względem zgodności z przepisami bezpieczeństwa i higieny pracy oraz wymaganiami ergonomii:
 1) bez zastrzeżeń
 2) z zastrzeżeniami wymienionymi w załączonej opinii
 L.p. opinii... 3/4... inż. BARTŁOMIEJ NOWAK
 Rzeczoznawca do spraw bezpieczeństwa i higieny pracy nr upr. GIP 003/97 w grupach: 1.1, 1.2, 1.3, 1.4, 2.4, 2.5, 2.7, 2.8, 2.10, 3.1, 3.2, 4.2, 4.4, 4.5
 Data 11.04.13
 03-977 Warszawa, ul. Algierska 14A tel. 617-75-98


RZECZOZNAWCA DO SPRAW ZABEZPIECZEŃ PRZECIWOPOŻAROWYCH

inż. Stanisław Smuga nr upr. 352/97


Opinię wykonano od strony zewnętrznych okien o 180° - kierunku otwierania zgodnej z kierunkiem ewakuacji roboczej prac objętych projektem nie pamiętam aktualności opinii p. por. W-wa. 11.04.2013

- 1) Niektóre wytyczne wentylacji w laboratorium biologicznym
- 2) Niektóre wykonanie górnego przepływu powietrza w szatni personelu.
- 3) Maksymalne siłki elektryczne powinny być zgodne z PN-EN-12464-1

Inwestycja:	PROJEKTOWANA PRZEBUDOWA PRZYCHODNI W ŁASKARZEWIE			
Temat:	PRZYCHODNIA ŁASKARZEW			
Tytuł	Imię i nazwisko	Nr upraw.	Podpis	Branża: Architektura
Projektował:	INŻ. MAREK KOGUCIUK	8386/RA/102/80		Faza: projekt budowlany
				Skala: 1:100 Data:
				Rys. 3

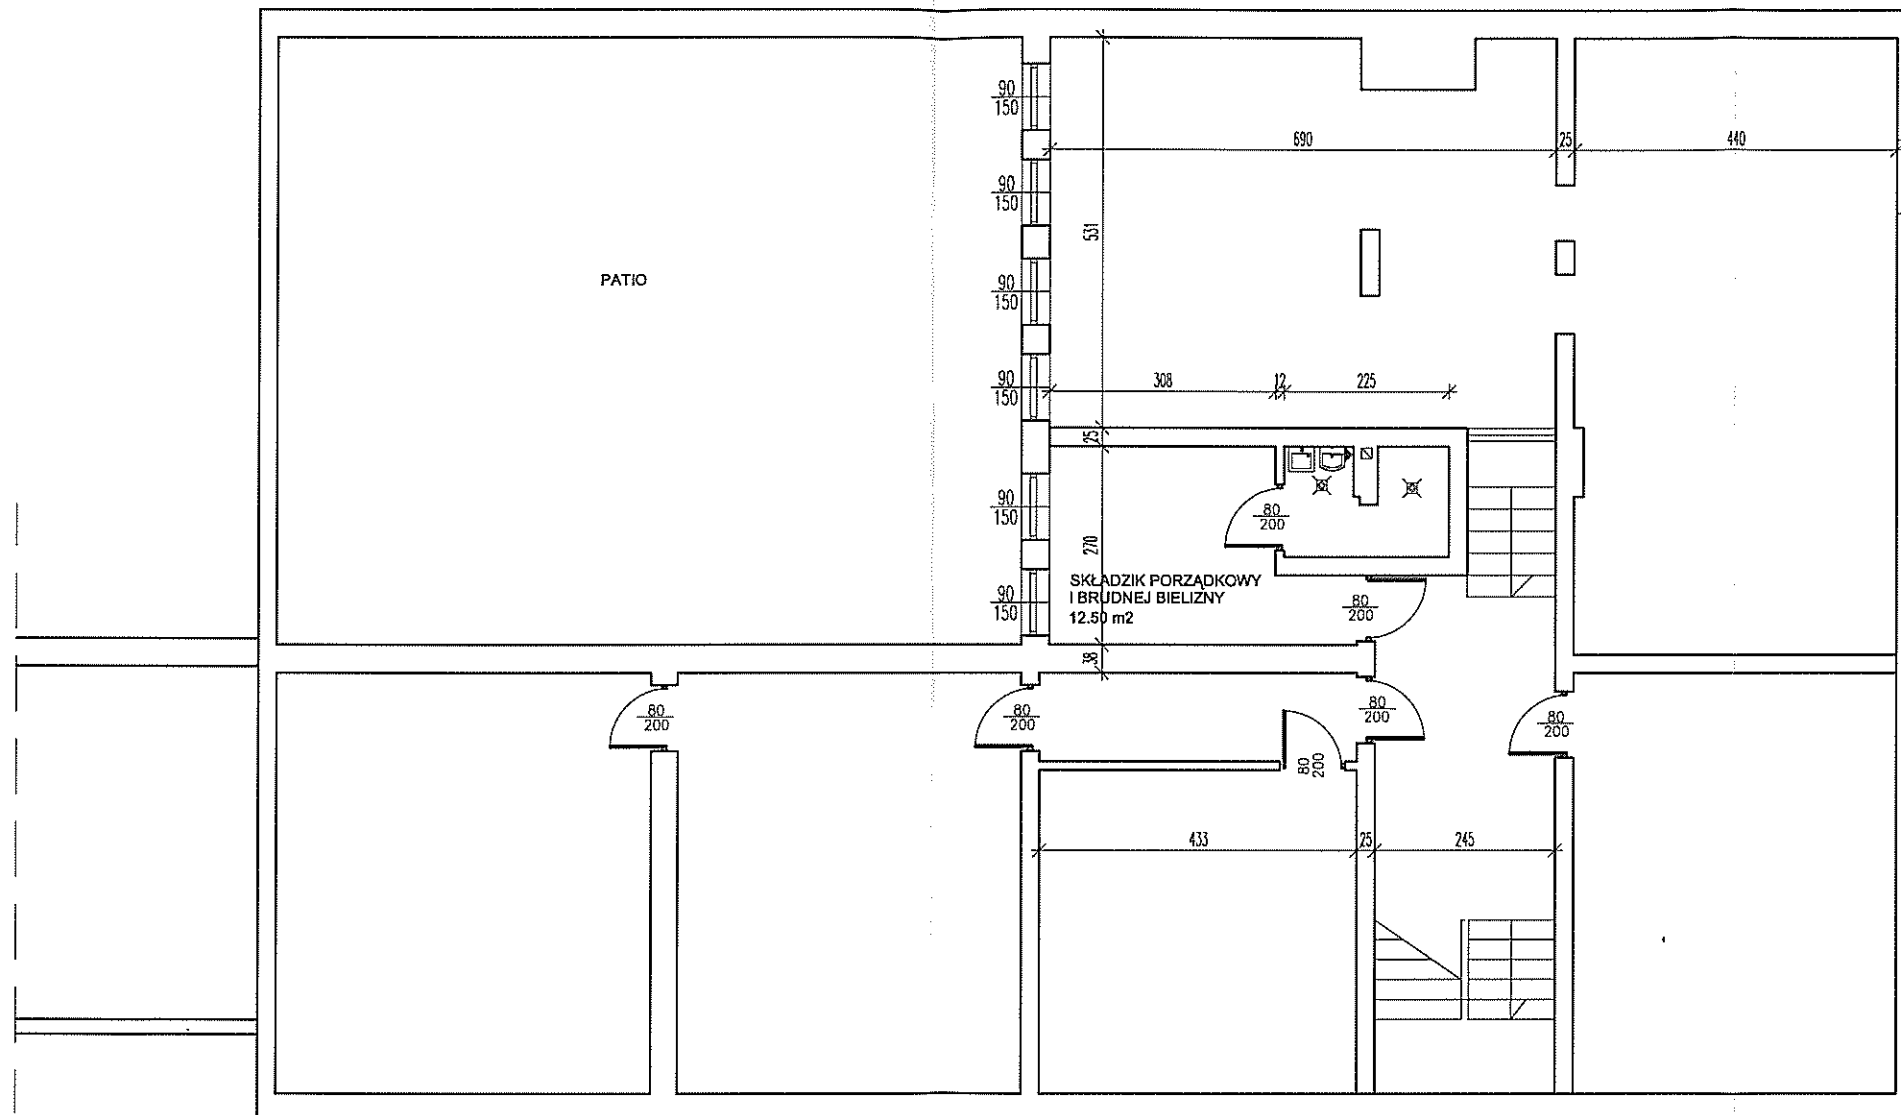



Inwestycja:	PROJEKTOWANA PRZEBUDOWA PRZYCHODNI W ŁASKARZEWIE				
	PRZYCHODNIA ŁASKARZEW				
Temat:	PROJEKT - RZUT PIWNIC				
	Tytuł	Imię i nazwisko	Nr upraw.	Podpis	Branża: Architektura
Projektował:	INŻ. MAREK KOGUCIUK		8386/RA/102/80		Faza: projekt budowlany
Sprawdził:					Skala: 1:100 Data:
					Rys. 4

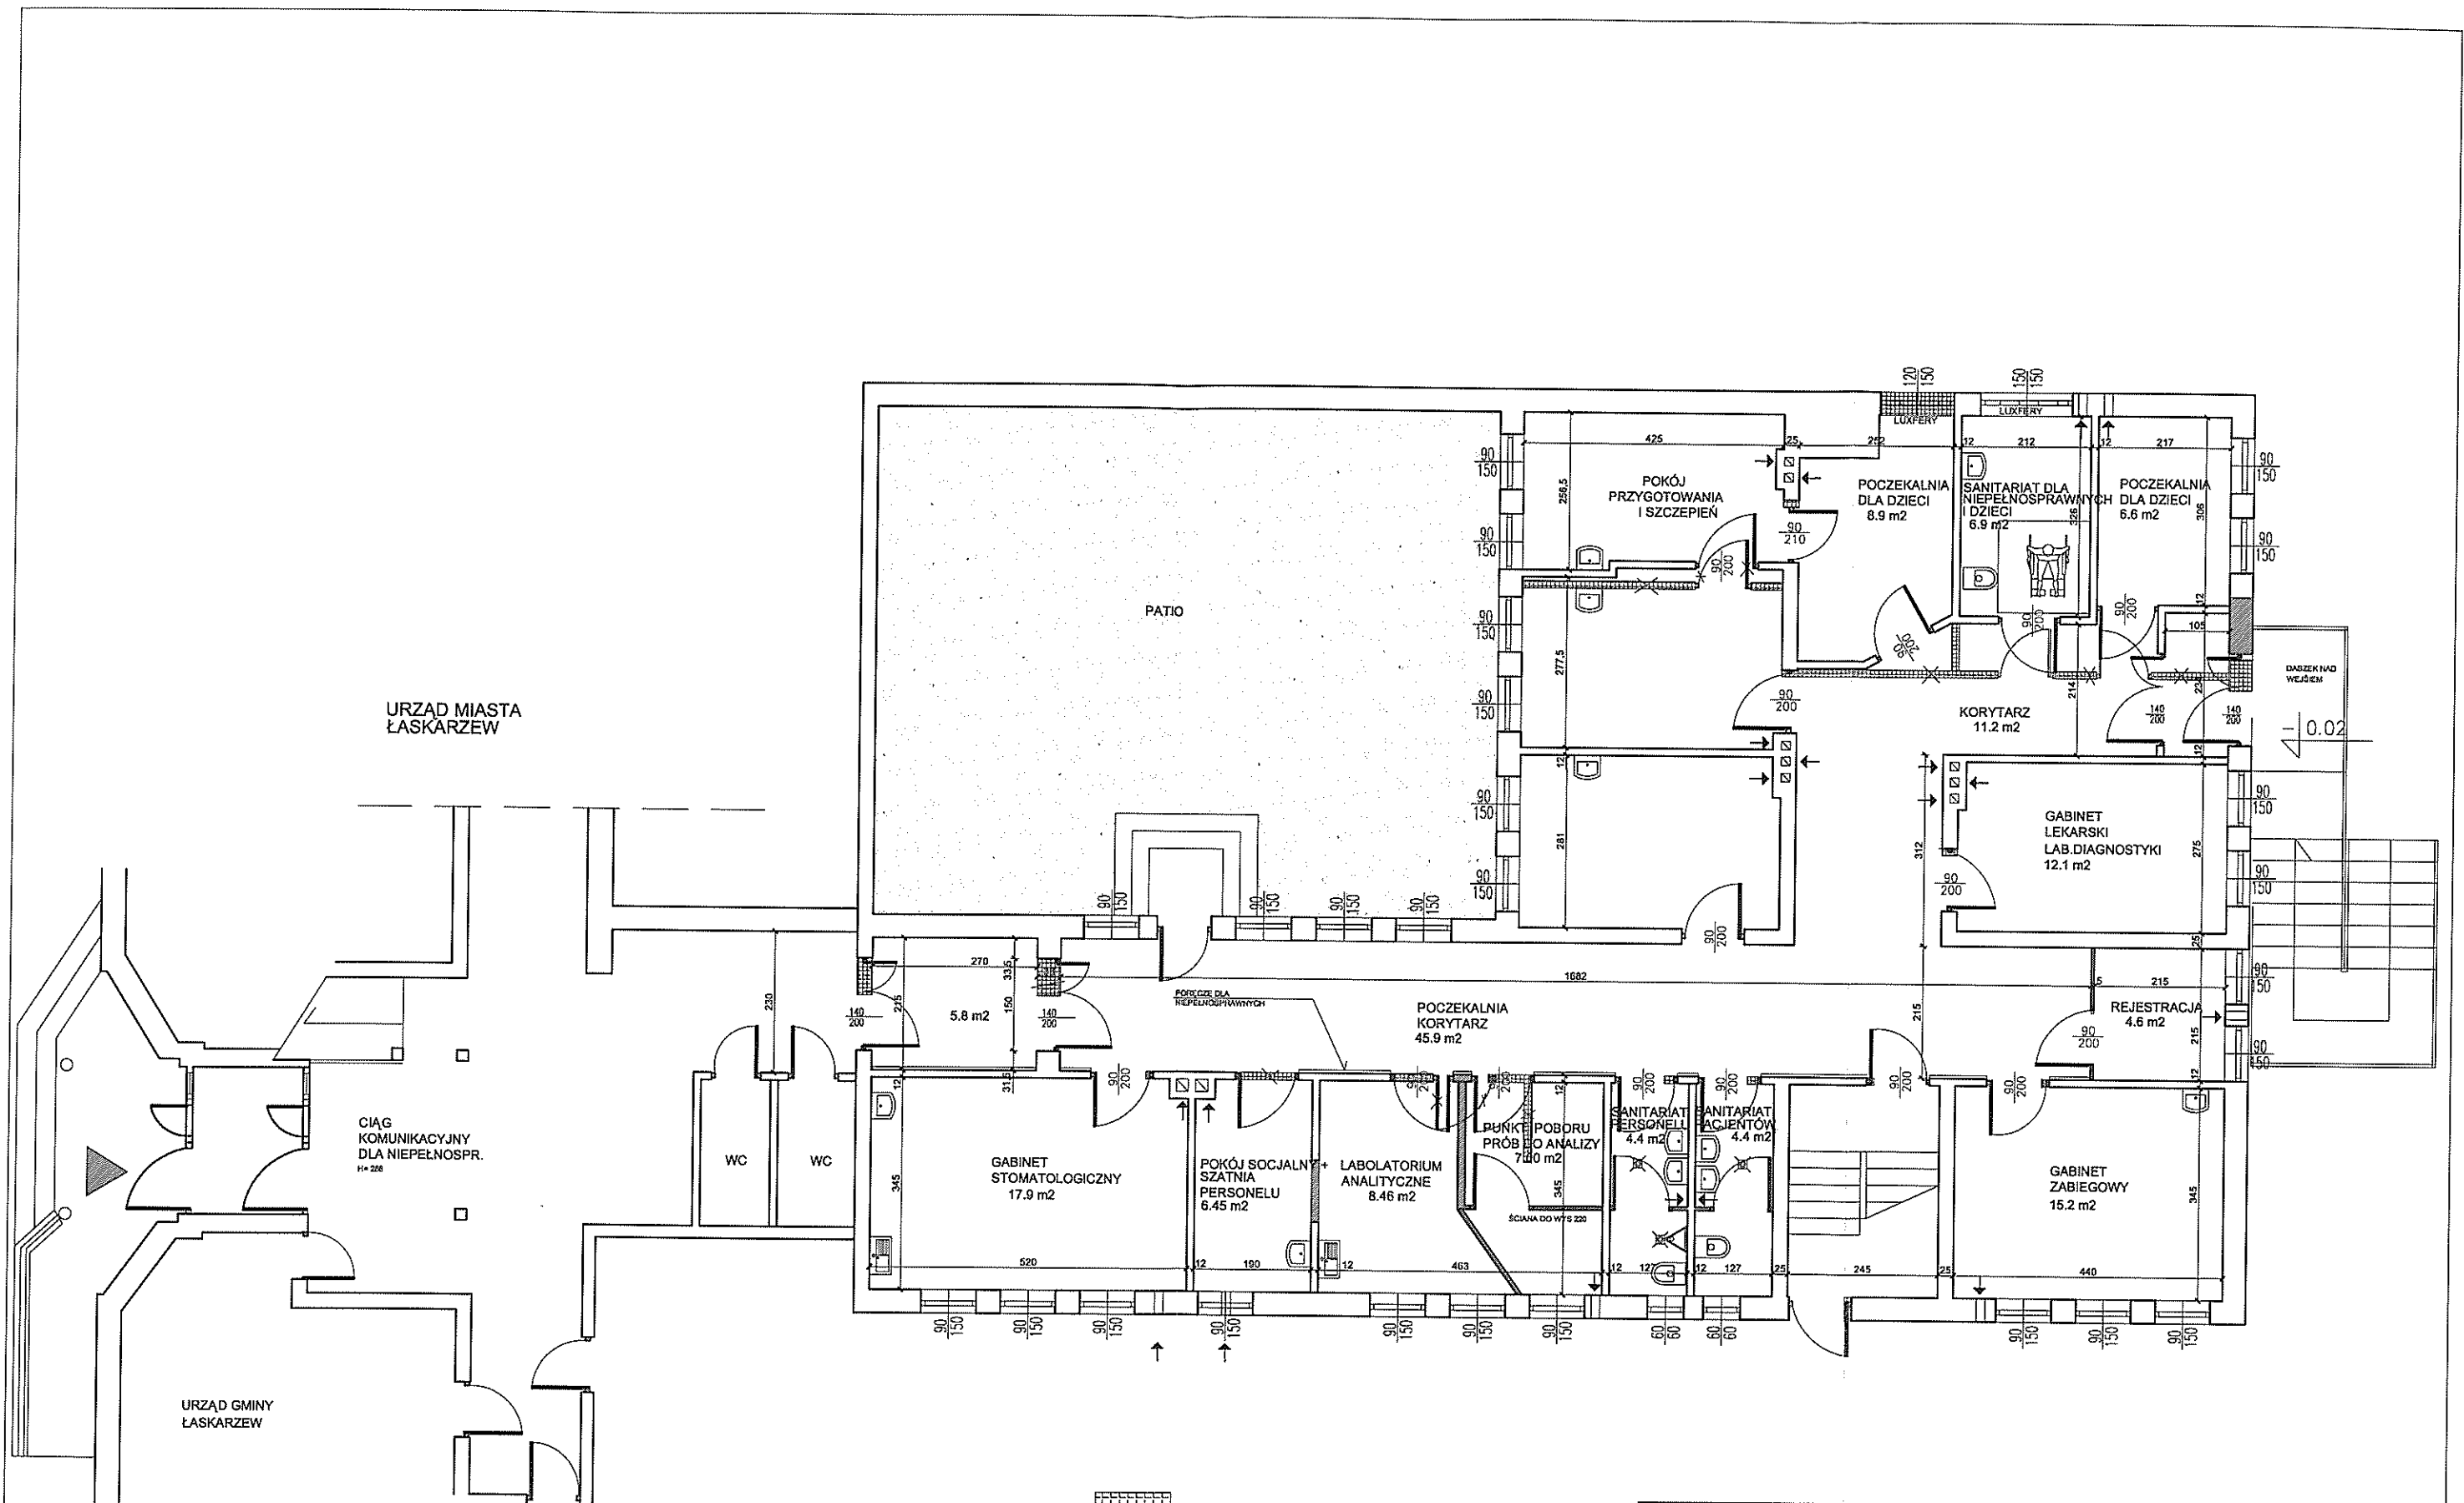


URZĄD MIASTA
ŁASKARZEW


CIĄG KOMUNIKACYJNY
DLA NIEPEŁNOSPRAWNYCH
H+200

URZĄD GMINY
ŁASKARZEW

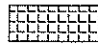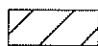
-  ŚCIANY DO WYBURZENIA
-  ŚCIANY PROJEKTOWANE

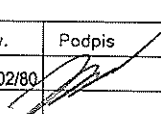Inwestycja:	PROJEKTOWANA PRZEBUDOWA PRZYCHODNI W ŁASKARZEWIE			
	PRZYCHODNIA ŁASKARZEW			
Temat:	PROJEKT ZE ZMIANAMI - RZUT PARTERU			
	Tytuł Imię i nazwisko	Nr upraw.	Podpis	Branża: Architektura
Projektował:	INŻ. MAREK KOGUCIUK	8386/RA/102/80		Faza: projekt budowlany
				Skala: 1:100 Data:
				Rys. 5

WYKAZ POMIESZCZEŃ

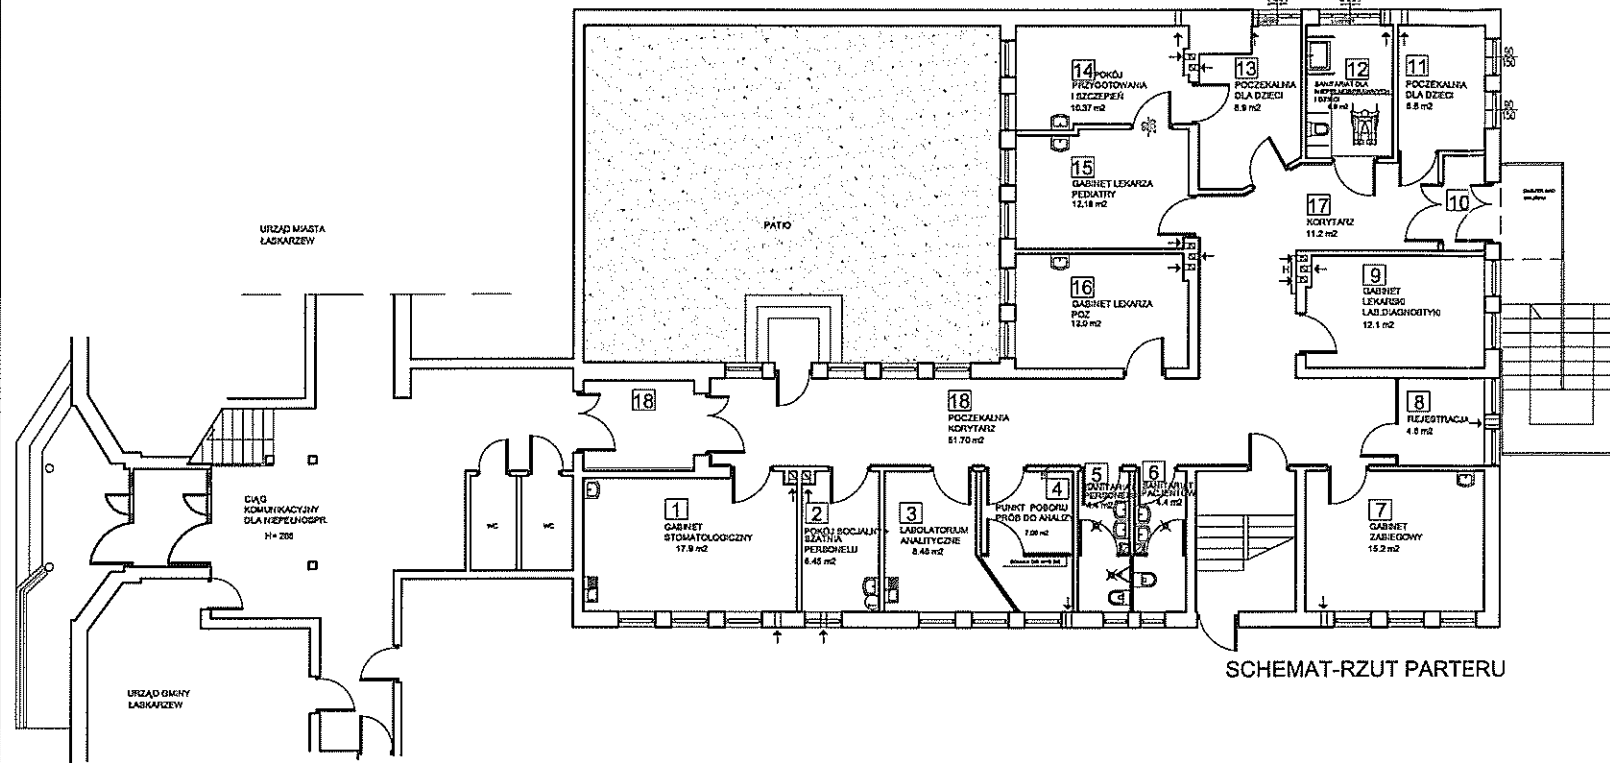


SCHEMAT-RZUT PARTERU

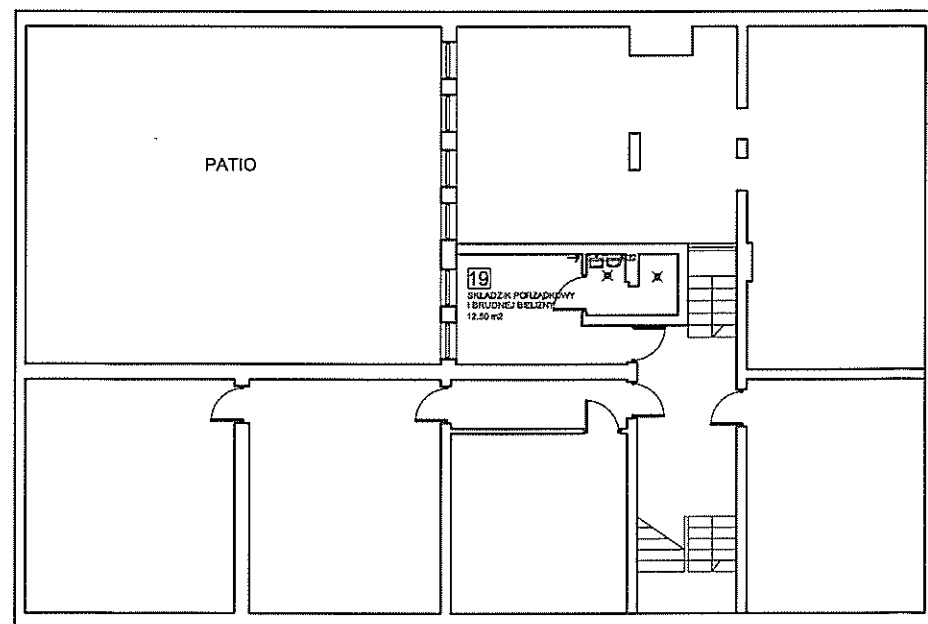


SCHEMAT -RZUT PIWNIC

NR	NAZWA POMIESZCZENIA	POSADZKI	ŚCIANY	POWIERZCHNIA
1	GABINET STOMATOLOGICZNY	WYKŁ. TARKETT OPTIMA	GLAZURA DO WYS. 2.05m	17.9 m2
2	POKÓJ SOCJALNY+SZATNIA PERSONELU	TERAKOTA	GLAZURA DO WYS. 2.05m	6.45 m2
3	LABORATORIUM ANALITYCZNE	WYKŁ. TARKETT OPTIMA	GLAZURA DO WYS. 2.05m	8.46 m2
4	PUNKT POBORU PRÓB DO ANALIZY	WYKŁ. TARKETT OPTIMA	GLAZURA DO WYS. 2.05m	7.00 m2
5	SANITARIAT PERSONELU	TERAKOTA	GLAZURA DO WYS. 2.05m	4.40 m2
6	SANITARIAT PACJENTÓW	TERAKOTA	GLAZURA DO WYS. 2.05m	4.40 m2
7	GABINET ZABIEGOWY	WYKŁ. TARKETT OPTIMA	GLAZURA DO WYS. 2.05m	15.20 m2
8	REJESTRACJA	TERAKOTA	GLAZURA DO WYS. 2.05m	4.60 m2
9	GAB. LEKARSKI LABOLATORIUM DIAGNOSTYKI	WYKŁADZ. TARKETT IQ TORO SC	GLAZURA DO WYS. 2.05m	12.10 m2
10	PRZEDSIONEK	TERAKOTA	GLAZURA DO WYS. 2.05m	2.45 m2
11	POCZEKALNIA DLA DZIECI	TERAKOTA	GLAZURA DO WYS. 2.05m	6.60 m2
12	SANITARIAT DLA NIEPEŁNOSPRAWNYCH	TERAKOTA	GLAZURA DO WYS. 2.05m	6.90 m2
13	POCZEKALNIA DLA DZIECI	TERAKOTA	GLAZURA DO WYS. 2.05m	8.90 m2
14	POKÓJ PRZYGOTOWANIA I SZCZEPIEŃ	WYKŁ. TARKETT OPTIMA	GLAZURA DO WYS. 2.05m	10.37 m2
15	GABINET LEKARZA PEDIATRY	WYKŁ. TARKETT OPTIMA	GLAZURA DO WYS. 2.05m	12.18 m2
16	GABINET LEKARZA POZ	WYKŁ. TARKETT OPTIMA	GLAZURA DO WYS. 2.05m	12.00 m2
17	KORYTARZ	TERAKOTA	GLAZURA DO WYS. 2.05m	11.20 m2
18	POCZEKALNIA KORYTARZ	TERAKOTA	GLAZURA DO WYS. 2.05m	51.70 m2
			RAZEM	202.81 m2
19	SKŁADZIK PORZĄDKI I BRUD. BIELIZNY	TERAKOTA	GLAZURA DO WYS. 2.05m	12.50 m2

Inwestycja:	PROJEKTOWANA PRZEBUDOWA PRZYCHODNI W ŁASKARZEWIE			
	PRZYCHODNIA ŁASKARZEW			
Temat:	PROJEKT - WYKAZ POMIESZCZEŃ			
	Tytuł	Imię i nazwisko	Nr upraw.	Podpis
Projektował:	INŻ. MAREK KOGUCIUK		8386/RA/102/80	
				Bronza: Architektura
				Faza: projekt budowlany
				Skala: _____ Data: _____
				Rys. 6

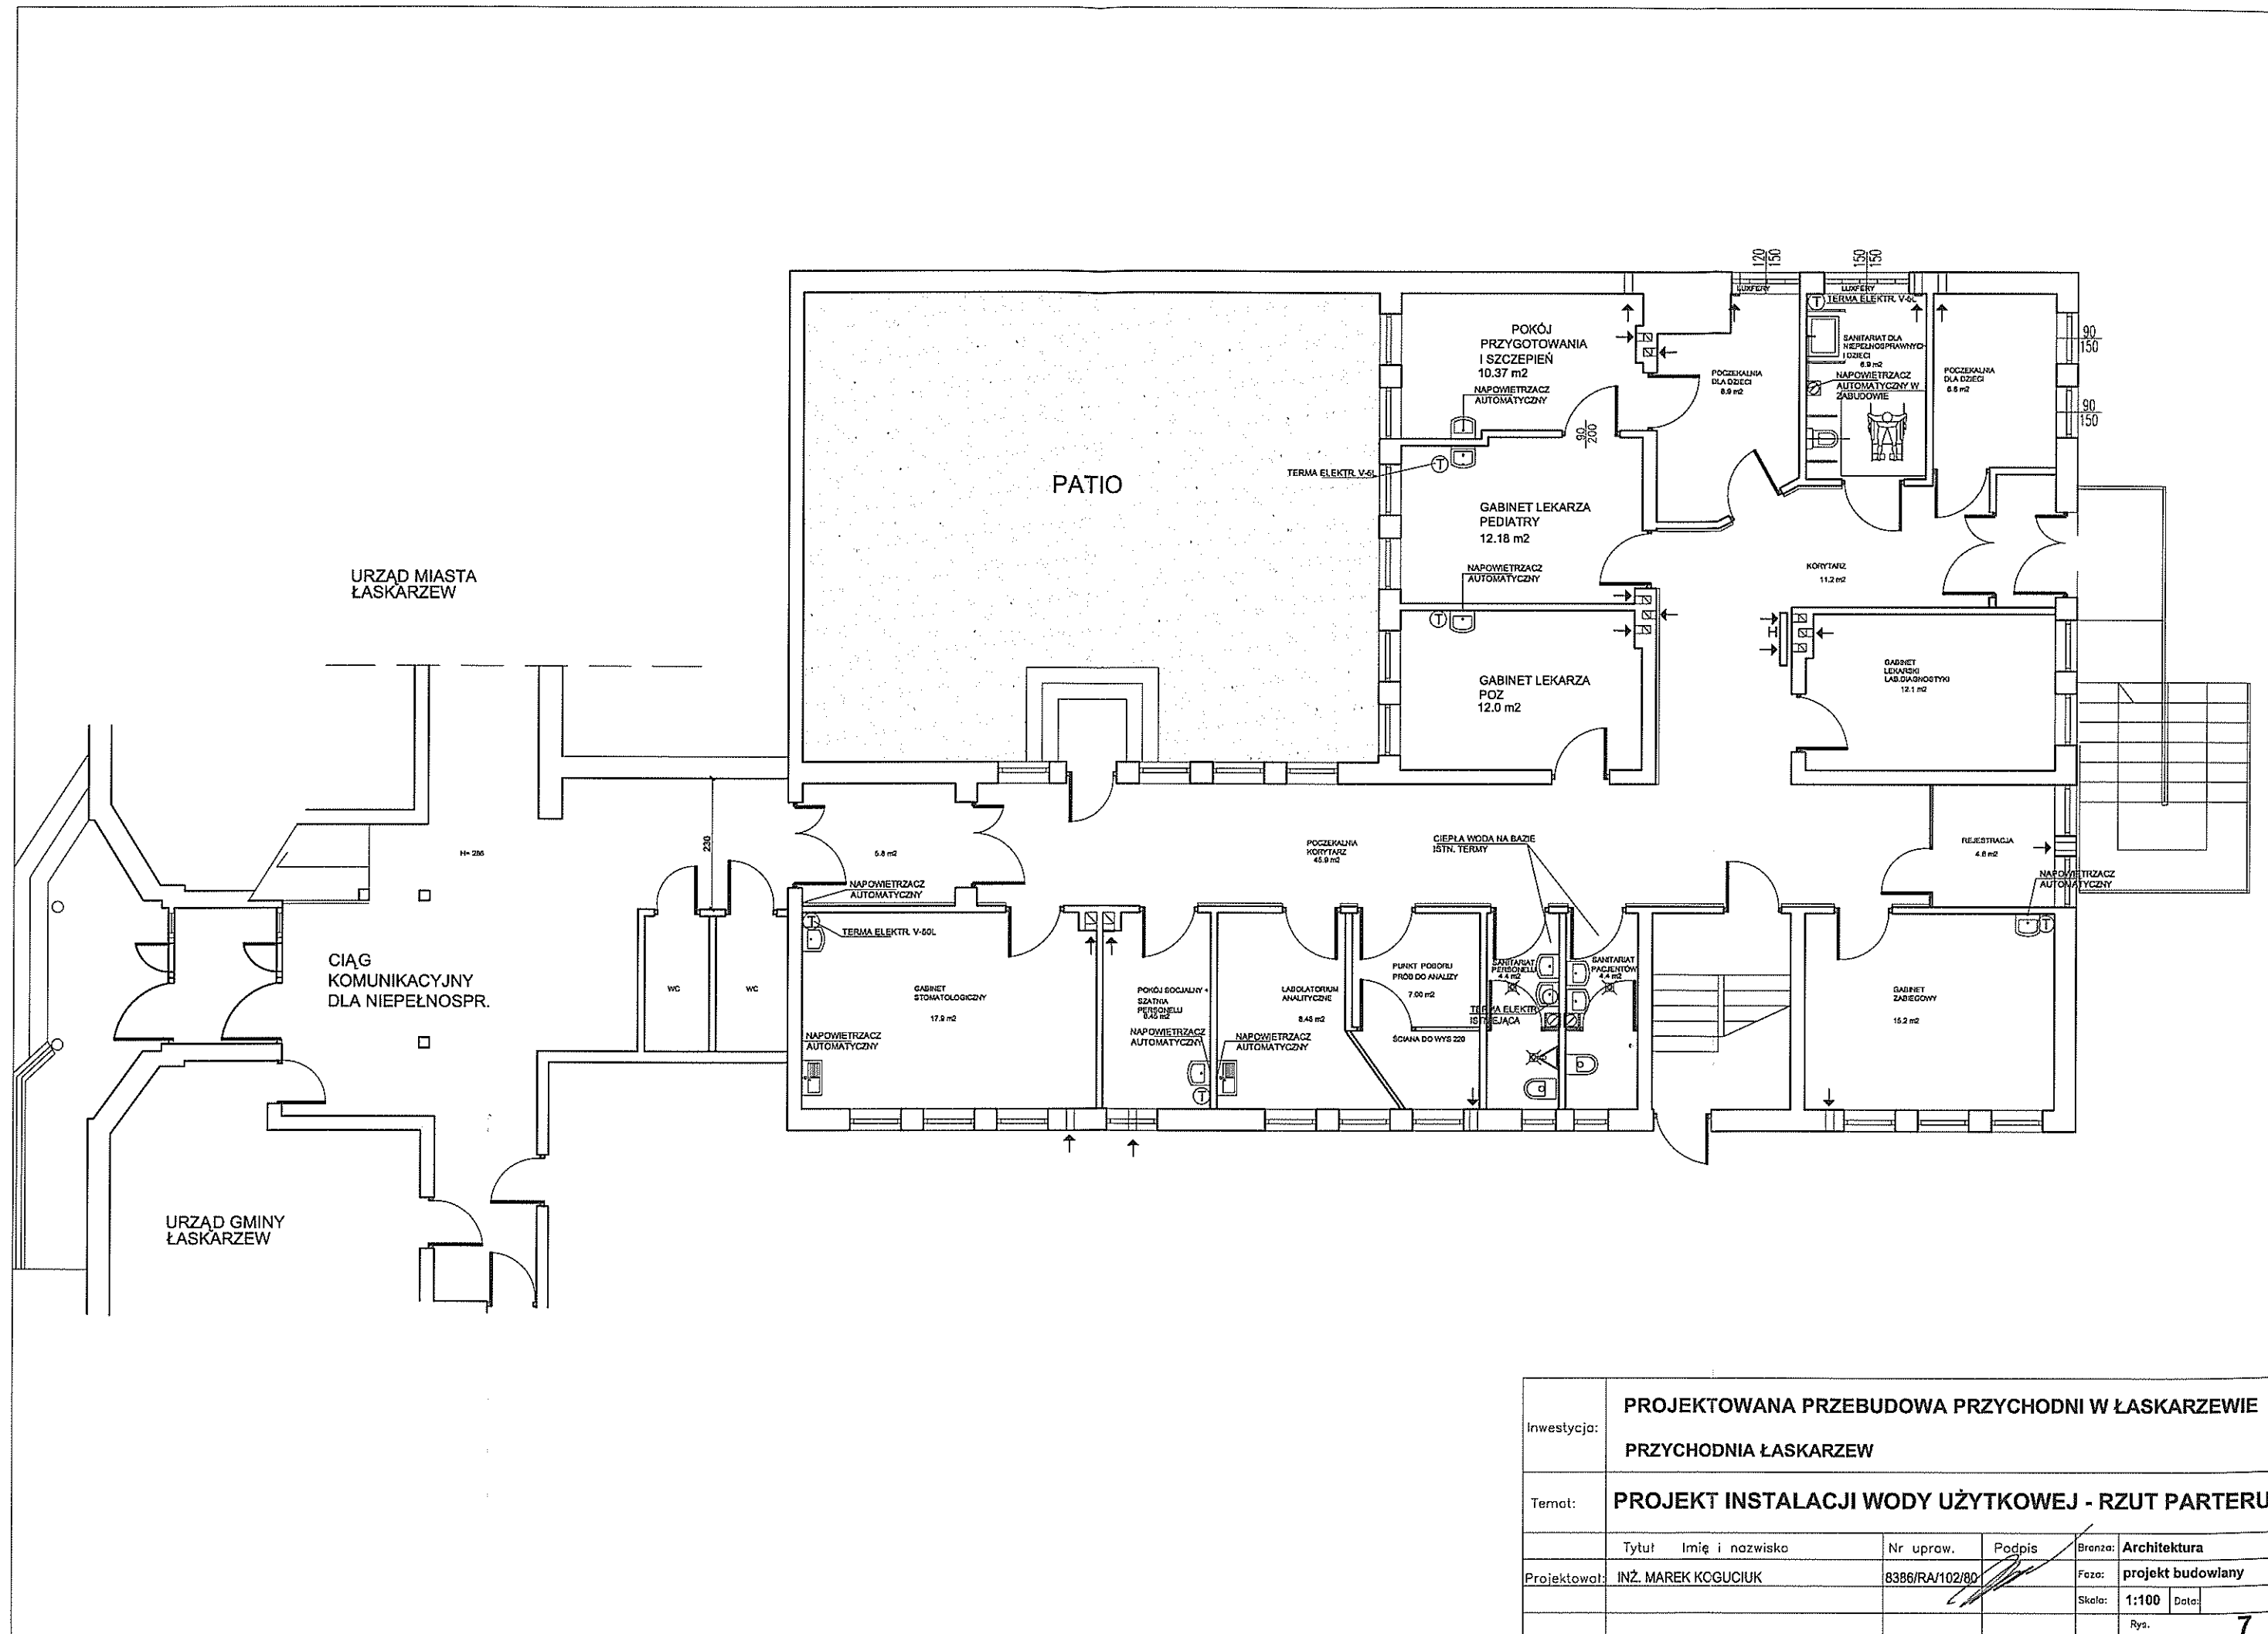


Inwestycja:	PROJEKTOWANA PRZEBUDOWA PRZYCHODNI W ŁASKARZEWIE				
	PRZYCHODNIA ŁASKARZEW				
Temat:	PROJEKT INSTALACJI WODY UŻYTKOWEJ - RZUT PARTERU				
	Tytuł	Imię i nazwisko	Nr upraw.	Podpis	Brzoza: Architektura
Projektował:	INŻ. MAREK KOGUCIUK		8386/RA/102/80		Faza: projekt budowlany
					Skala: 1:100 Data:
					Rys. 7

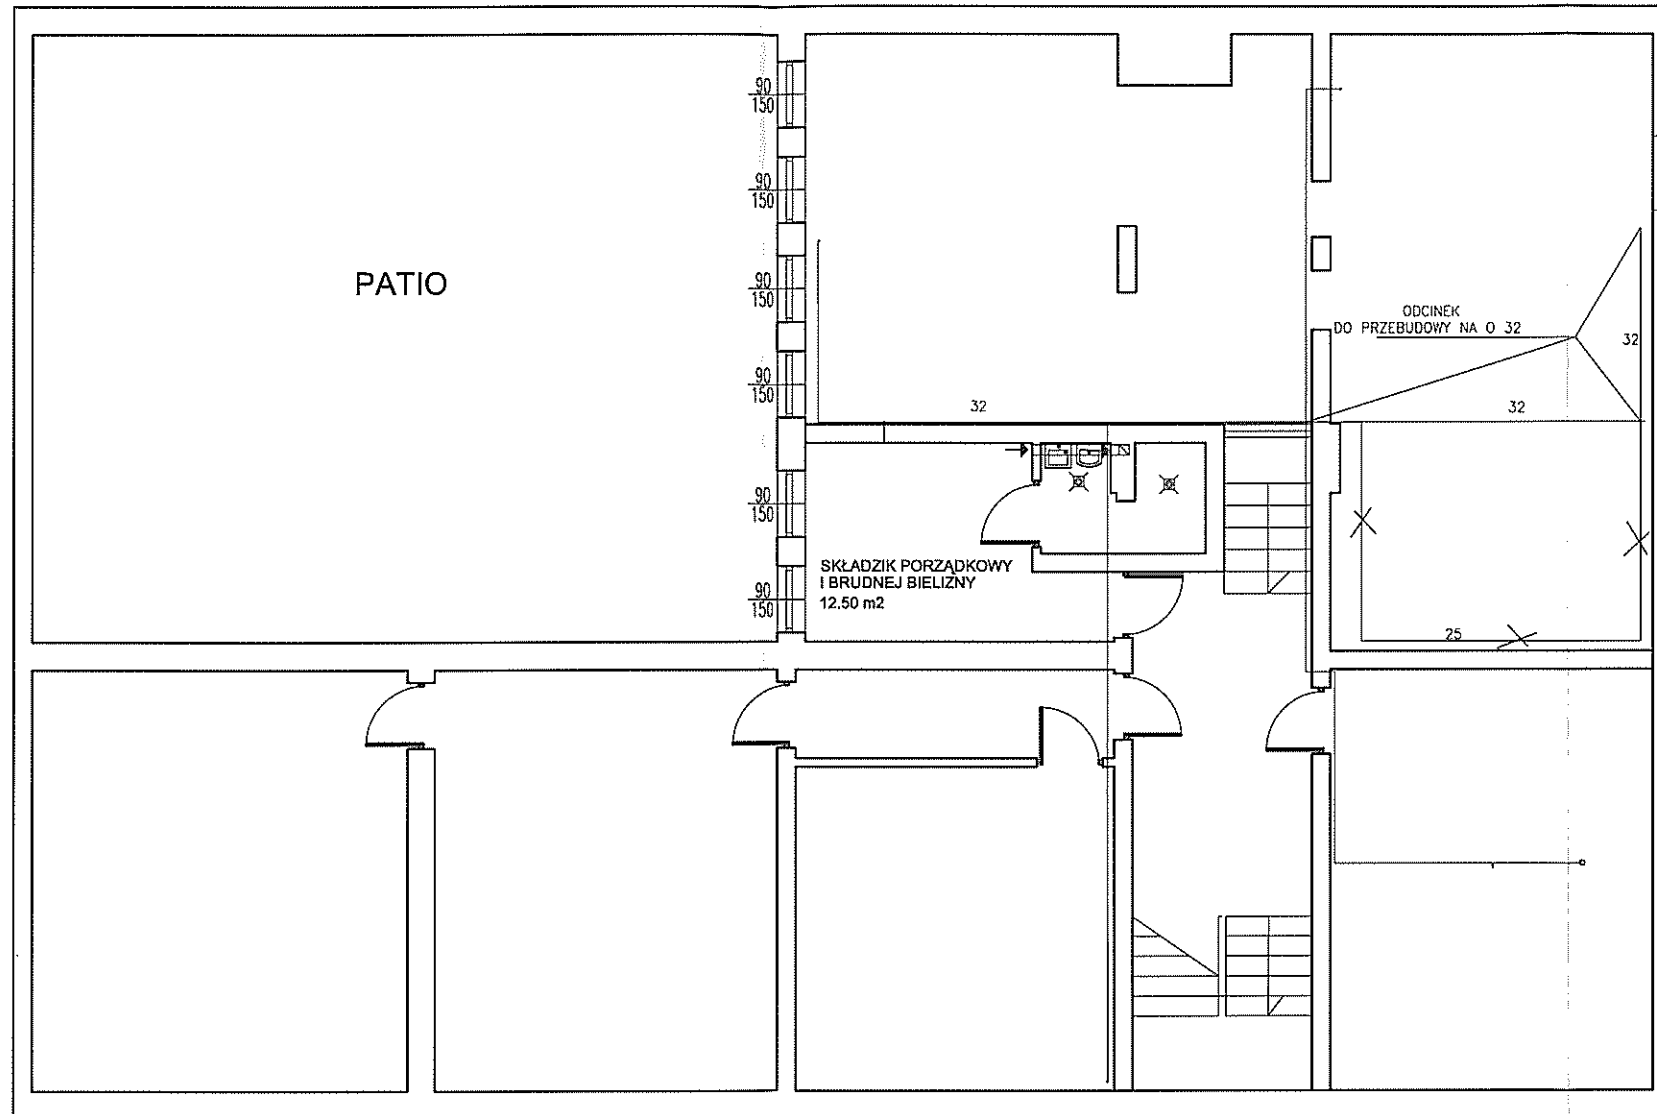


Inwestycja:	PROJEKTOWANA PRZEBUDOWA PRZYCHODNI W ŁASKARZEWIE PRZYCHODNIA ŁASKARZEW				
Temat:	PROJEKT INSTALACJI WODY UŻYTKOWEJ - RZUT PIWNIC				
	Tytuł imię i nazwisko	Nr upraw.	Podpis	Branża:	Architektura
Projektował:	INŻ. MAREK KOGUCIUK	8386/RA/102/80		Faza:	projekt budowlany
Sprawdził:				Skala:	1:100
				Data:	
				Rys.	8

Sign	Ref. Dia	Sign	Ref. Dia
A	∅6.35	1	∅ 25
B	∅9.52		


Legend			
Sym	Name	WIRE SCHEDULE	Note
RG	Low Pressure Pipe	Copper Pipe	
RL	Regrigerant Pipe	Copper Pipe	
RHG	High Pressure Pipe	Copper Pipe	
D	Drain Pipe	PVC Pipe	

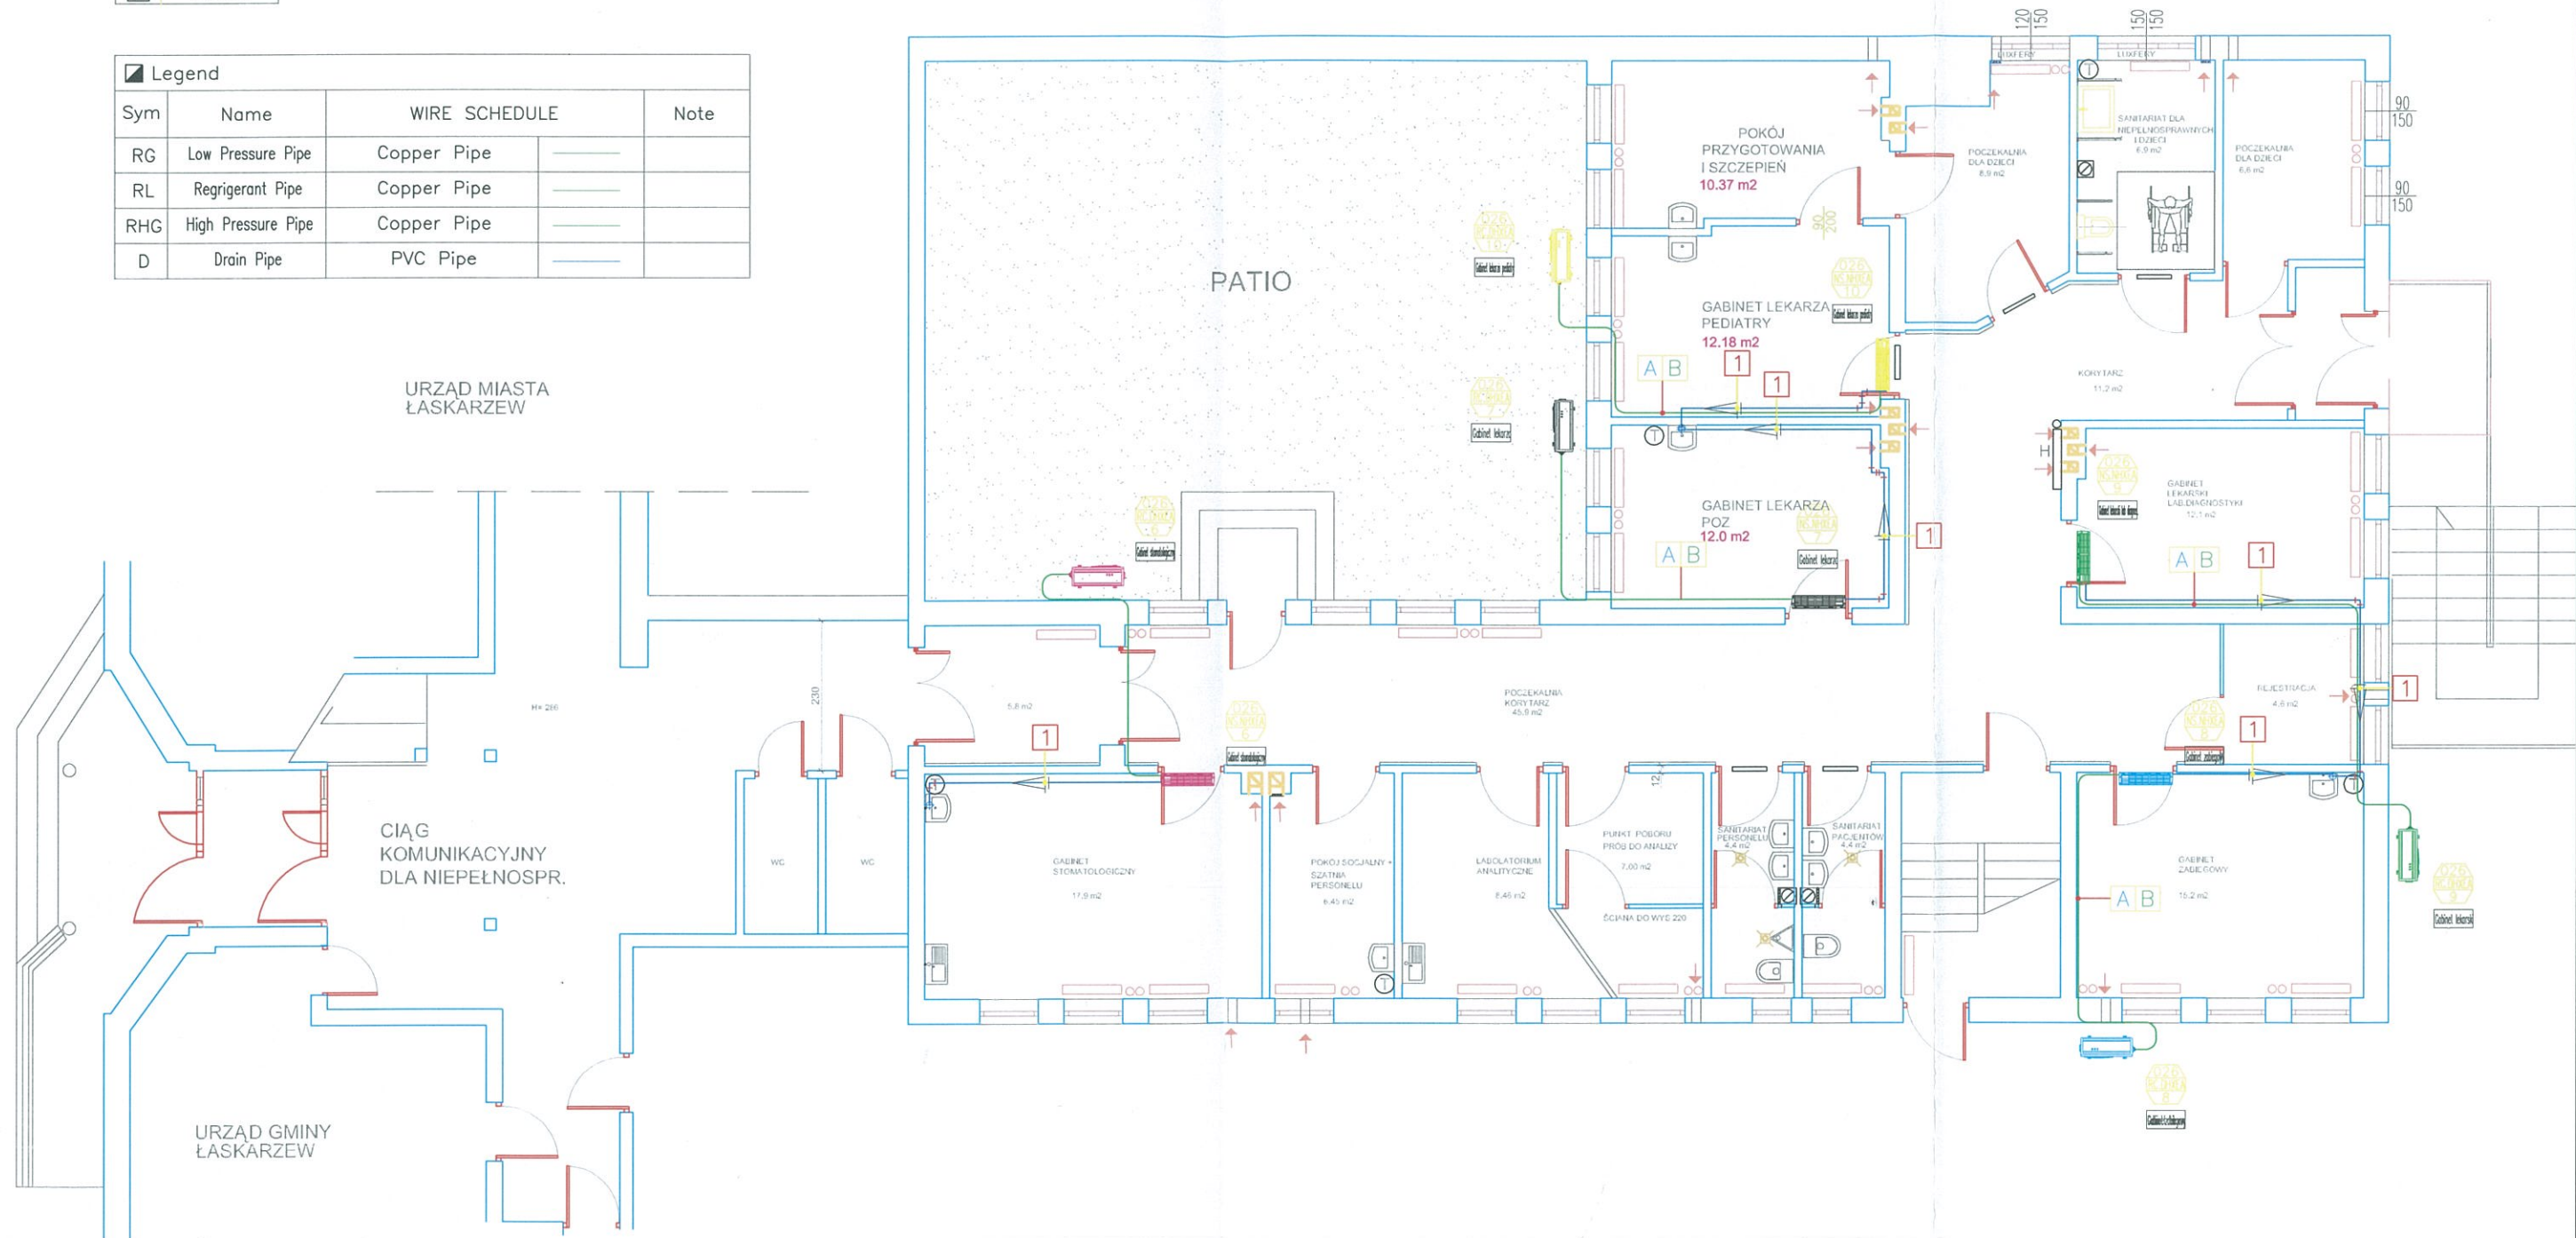


Inwestycja:	PROJEKTOWANA PRZEBUDOWA PRZYCHODNI W ŁASKARZEWIE			
	PRZYCHODNIA ŁASKARZEW			
Temat:	PROJEKT INSTALACJI KLIMATYZACJI - RZUT PARTERU			
	Tytuł Imię i nazwisko	Nr upraw.	Podpis	Branża: Architektura
Projektował:	INŻ. MAREK KOGUCIUK	8386/RA/102/80		Faza: projekt budowlany
				Skala: 1:100 Data:
				Rys. 9

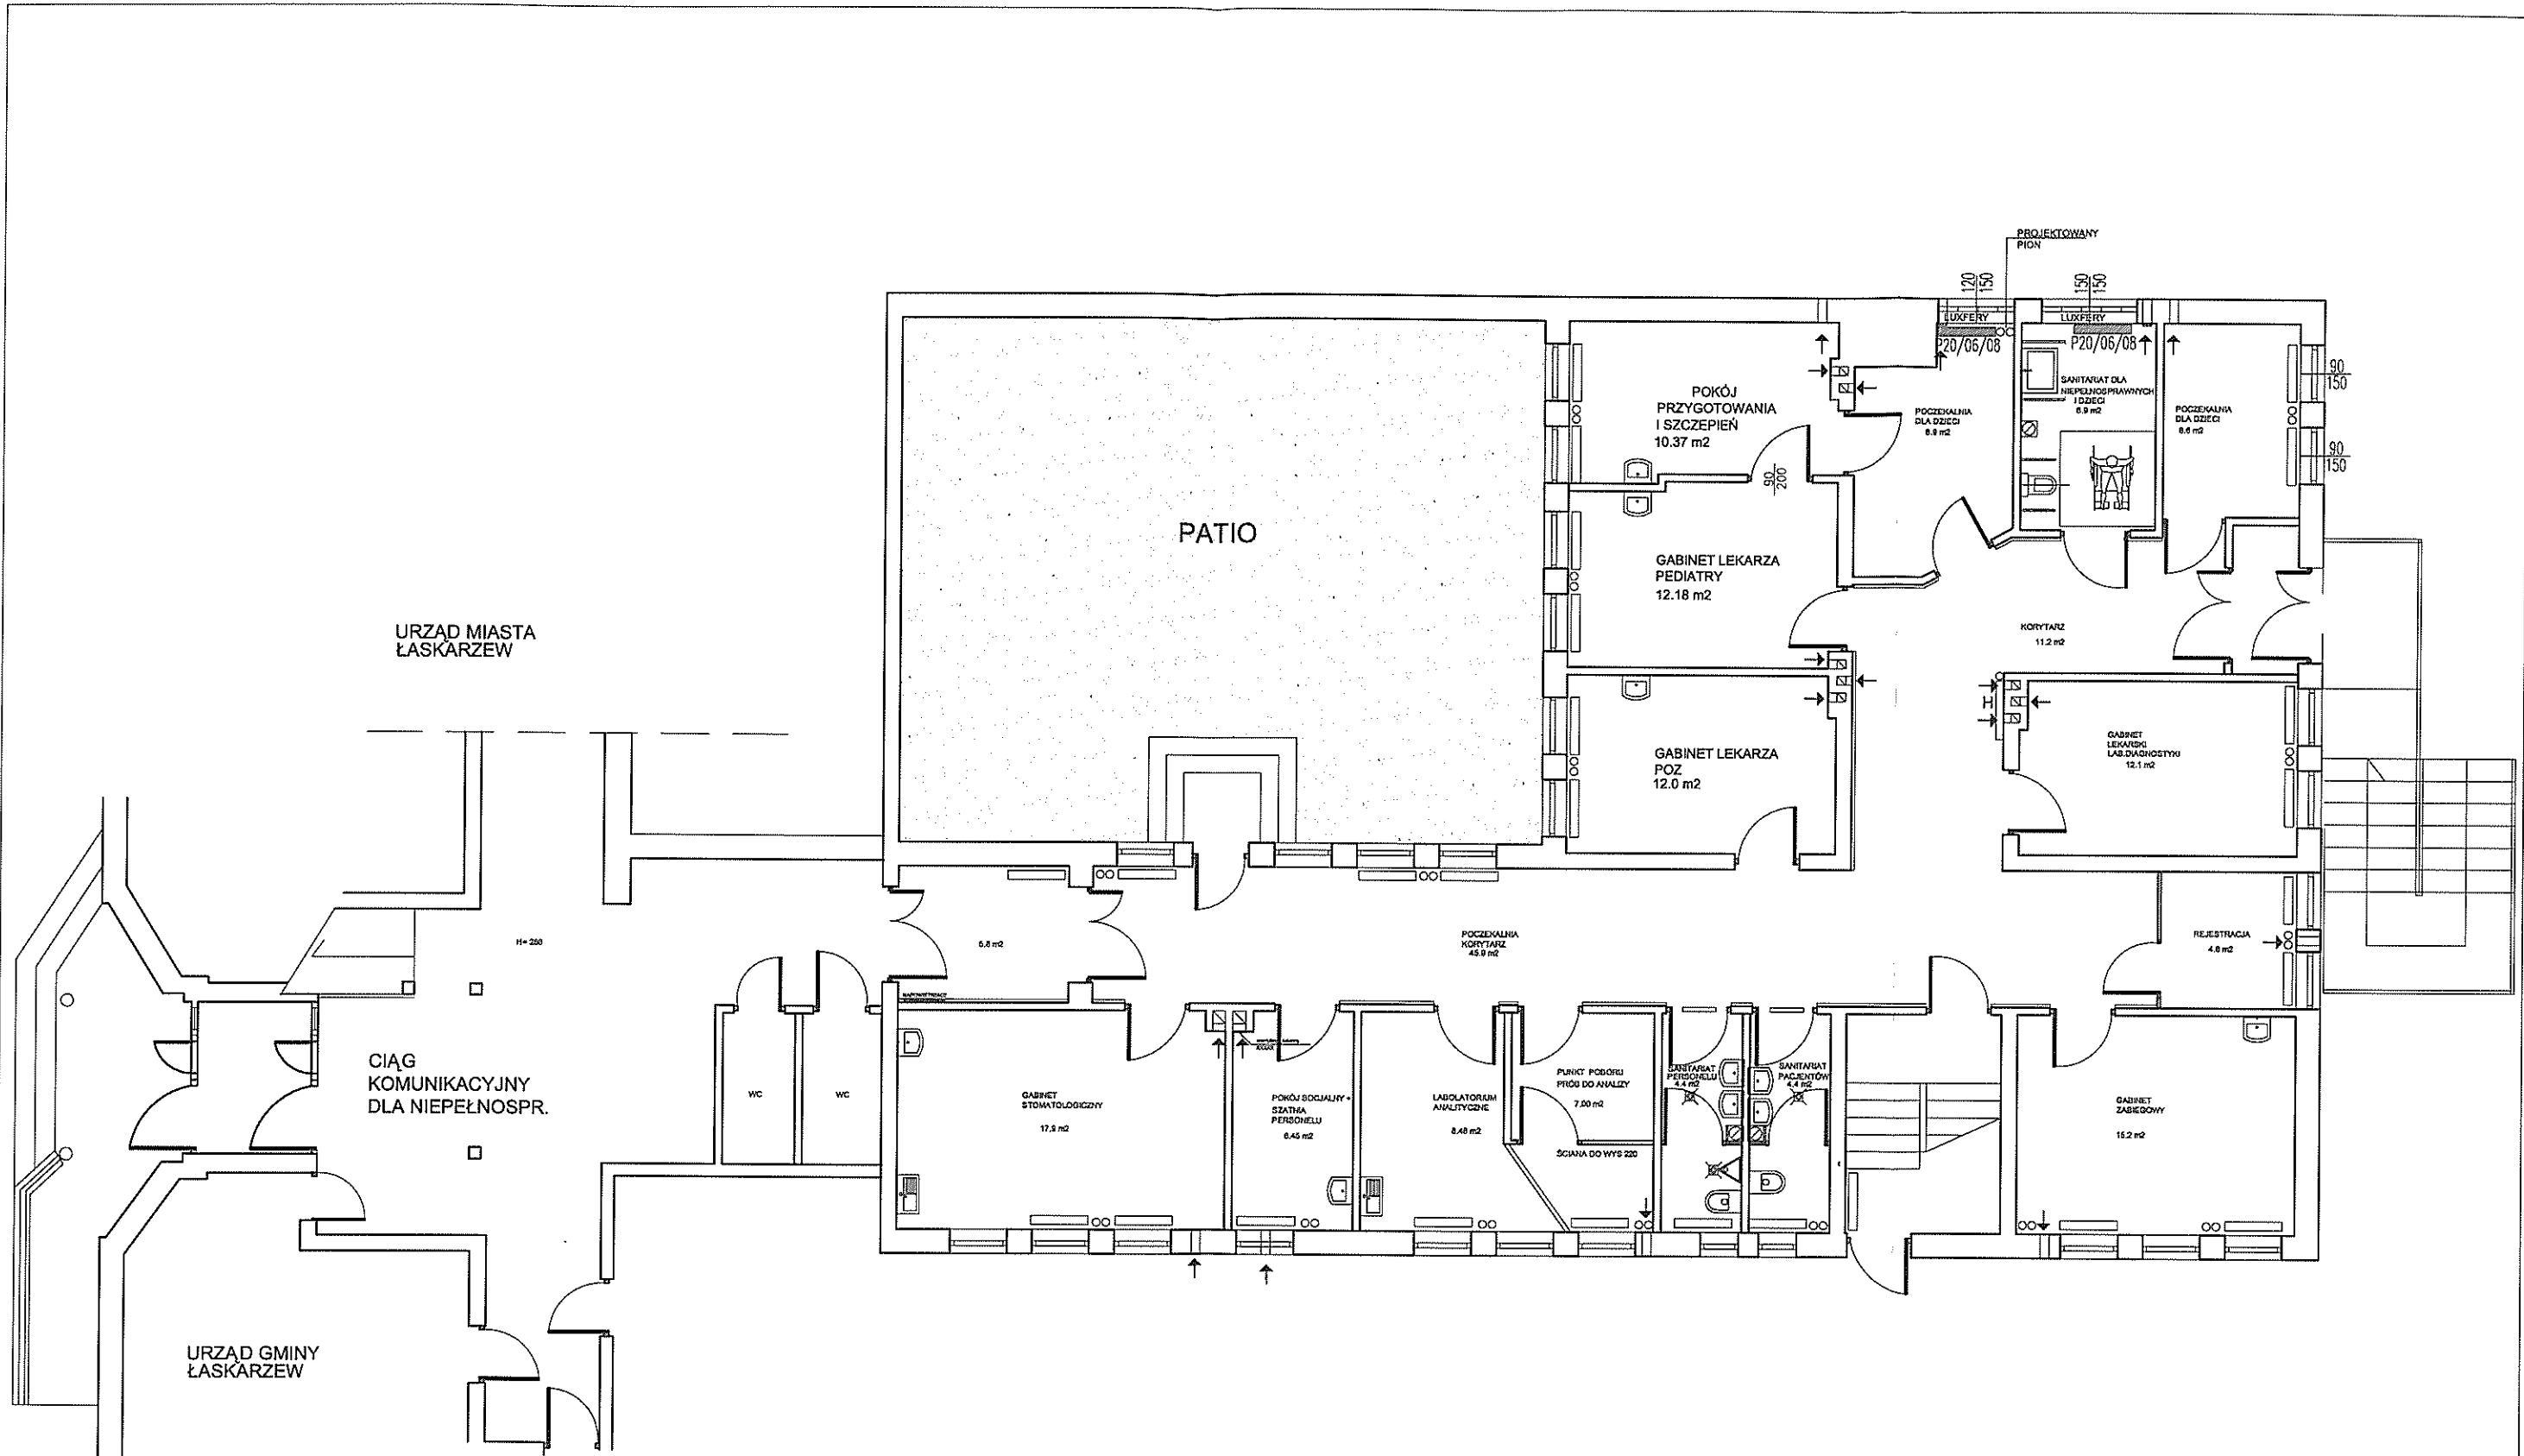


Investycja:	PROJEKTOWANA PRZEBUDOWA PRZYCHODNI W ŁASKARZEWIE			
	PRZYCHODNIA ŁASKARZEW			
Temat:	PROJEKT INSTALACJI C.O. - RZUT PARTERU			
	Tytuł	Imię i nazwisko	Nr upraw.	Podpis
Projektował:	INŻ. MAREK KOGUCIUK		8386/RA/102/80	
	Branża:	Architektura		
	Faza:	projekt budowlany		
	Skala:	1:100	Data:	
	Rys.	10		

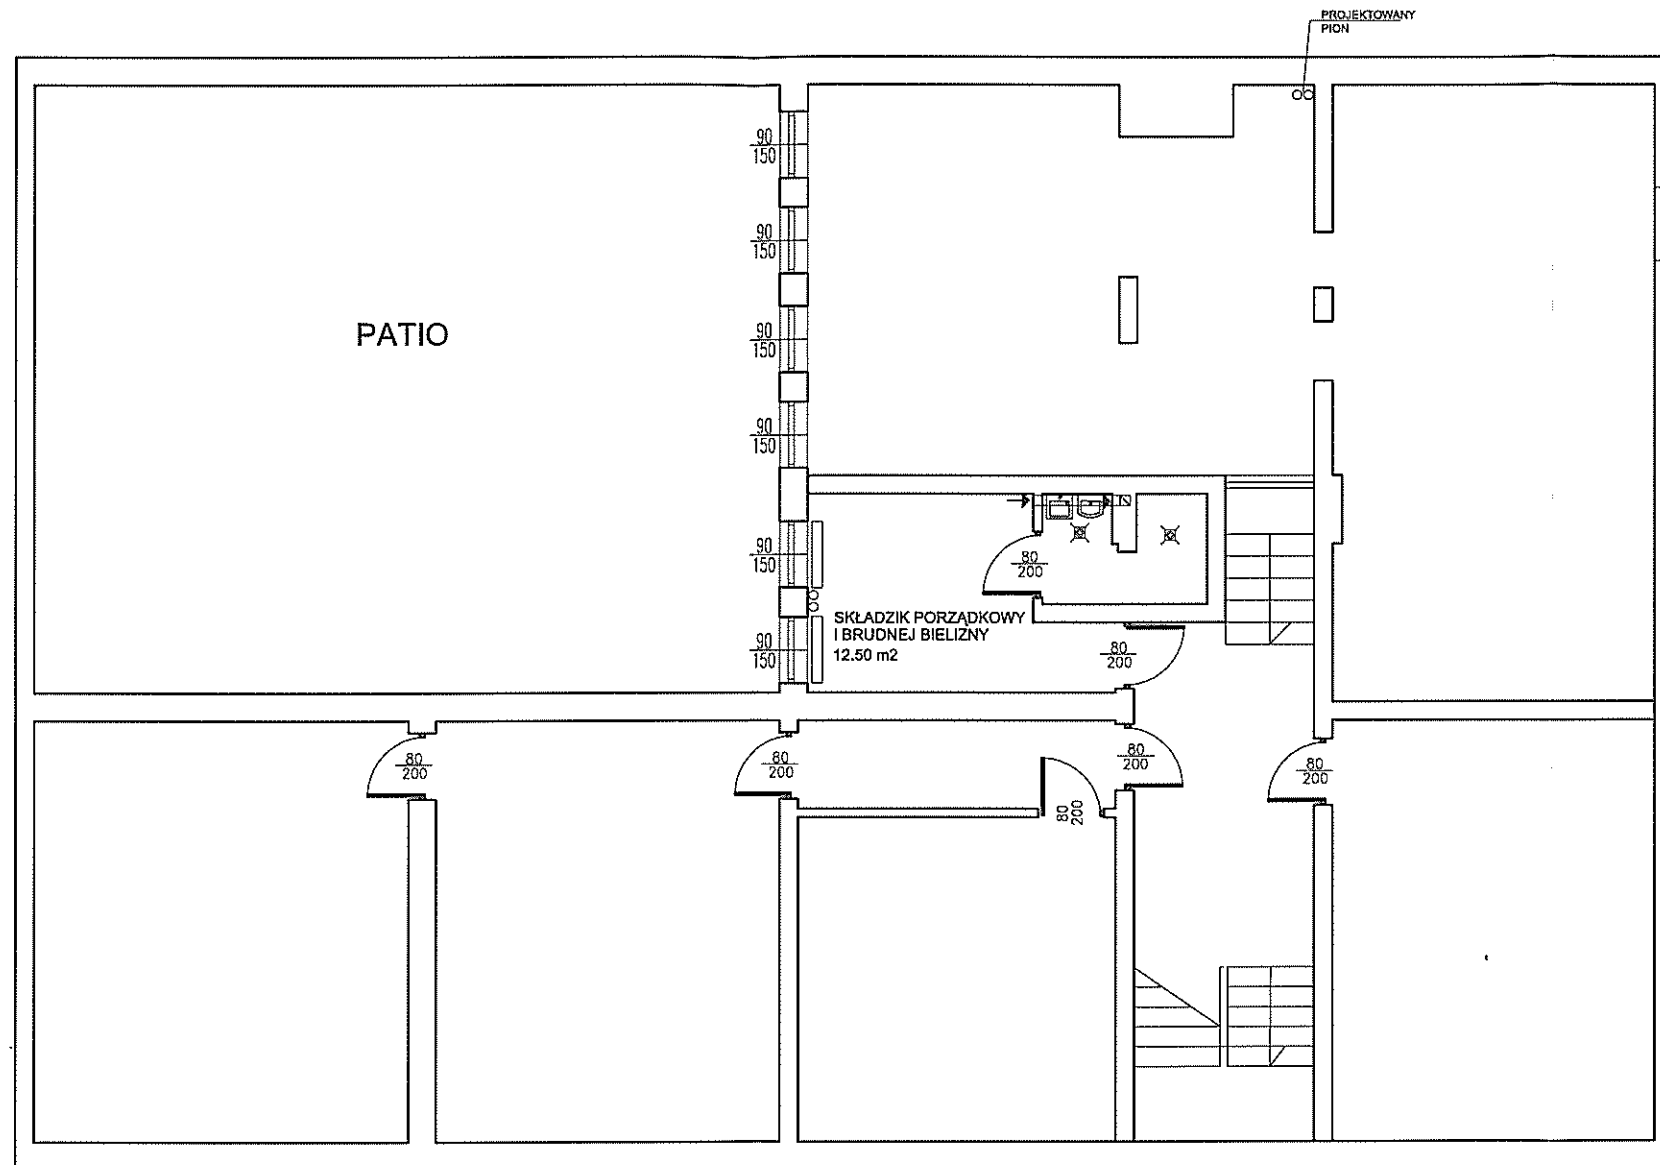


Inwestycja:	PROJEKTOWANA PRZEBUDOWA PRZYCHODNI W ŁASKARZEWIE			
	PRZYCHODNIA ŁASKARZEW			
Temat:	PROJEKT INSTALACJI C.O. - RZUT PIWNIC			
	Tytuł	Imię i nazwisko	Nr upraw.	Podpis
Projektował:	INŻ. MAREK KOGUCIUK		8386/RA/102/80	
Sprawdził:				
			Skala:	1:100
			Data:	
			Rys.	11

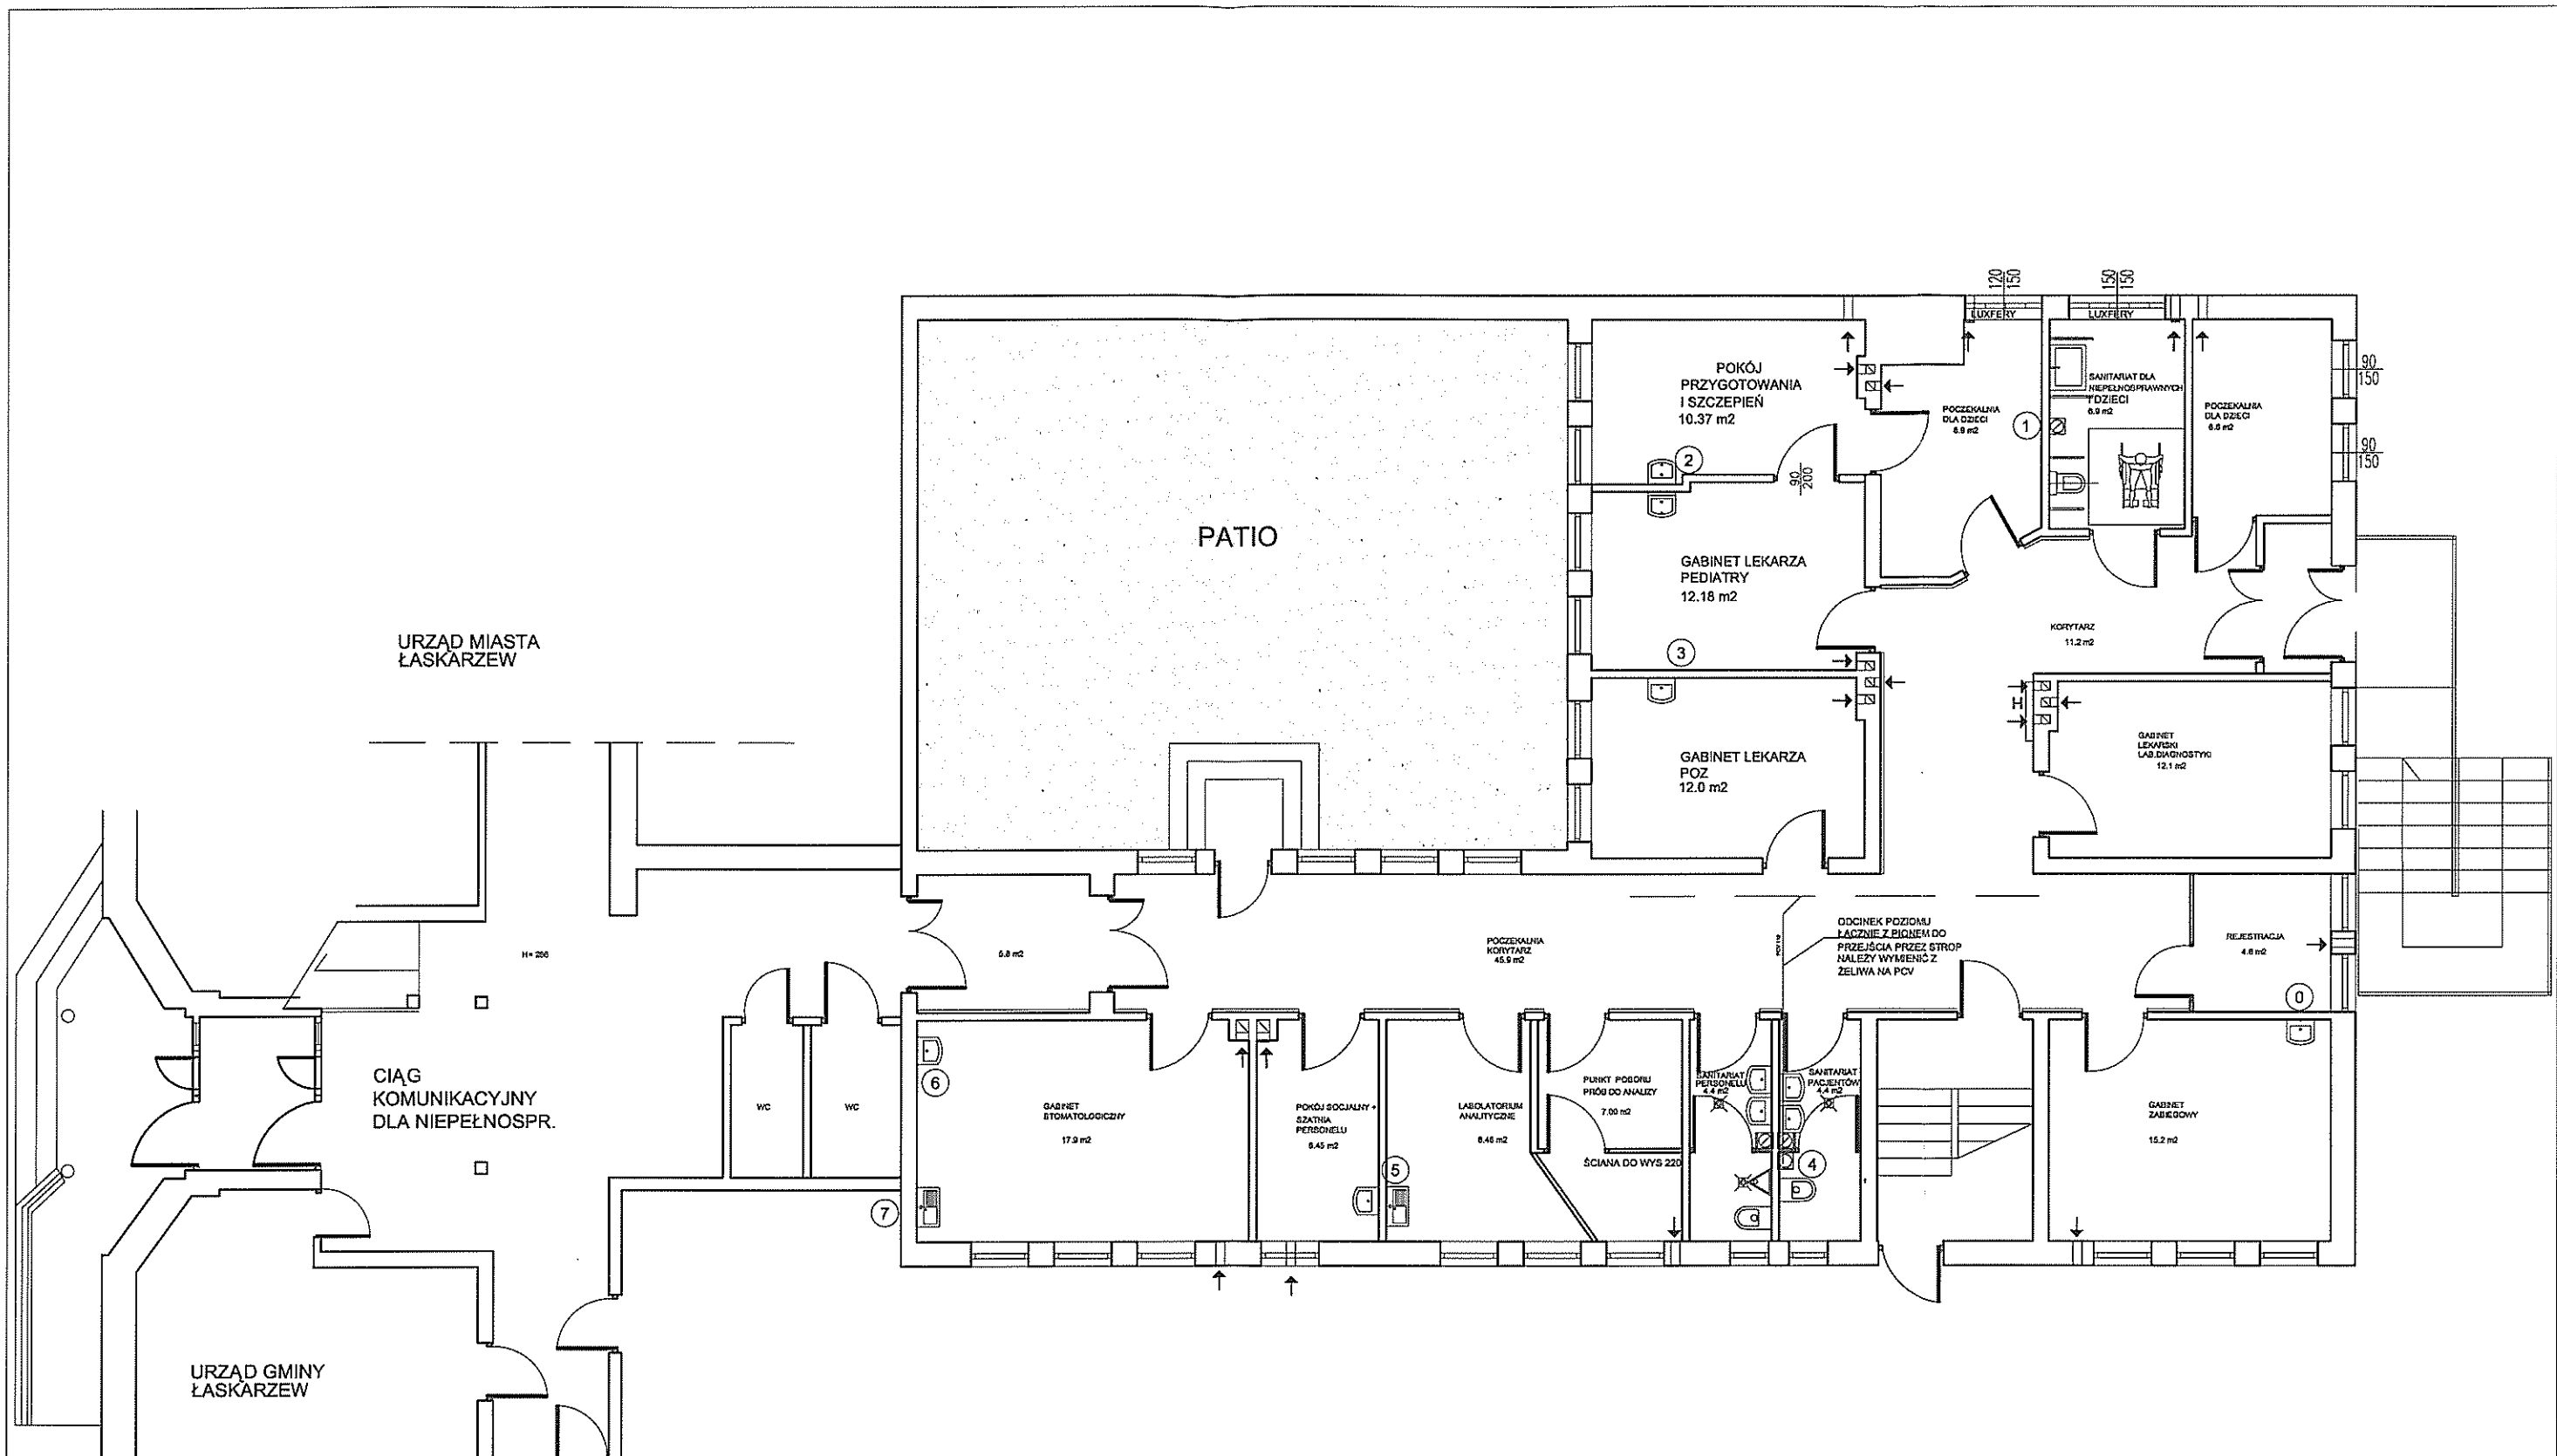


Inwestycja:	PROJEKTOWANA PRZEBUDOWA PRZYCHODNI W ŁASKARZEWIE				
	PRZYCHODNIA ŁASKARZEW				
Temat:	PROJEKT KANALIZACJI - RZUT PARTERU				
	Tytuł	Imię i nazwisko	Nr upraw.	Podpis	Branża: Architektura
Projektował:	INŻ. MAREK KOGUCIUK		8386/RA/102/80		Faza: projekt budowlany
					Skala: 1:100 Data:
					Rys. 12

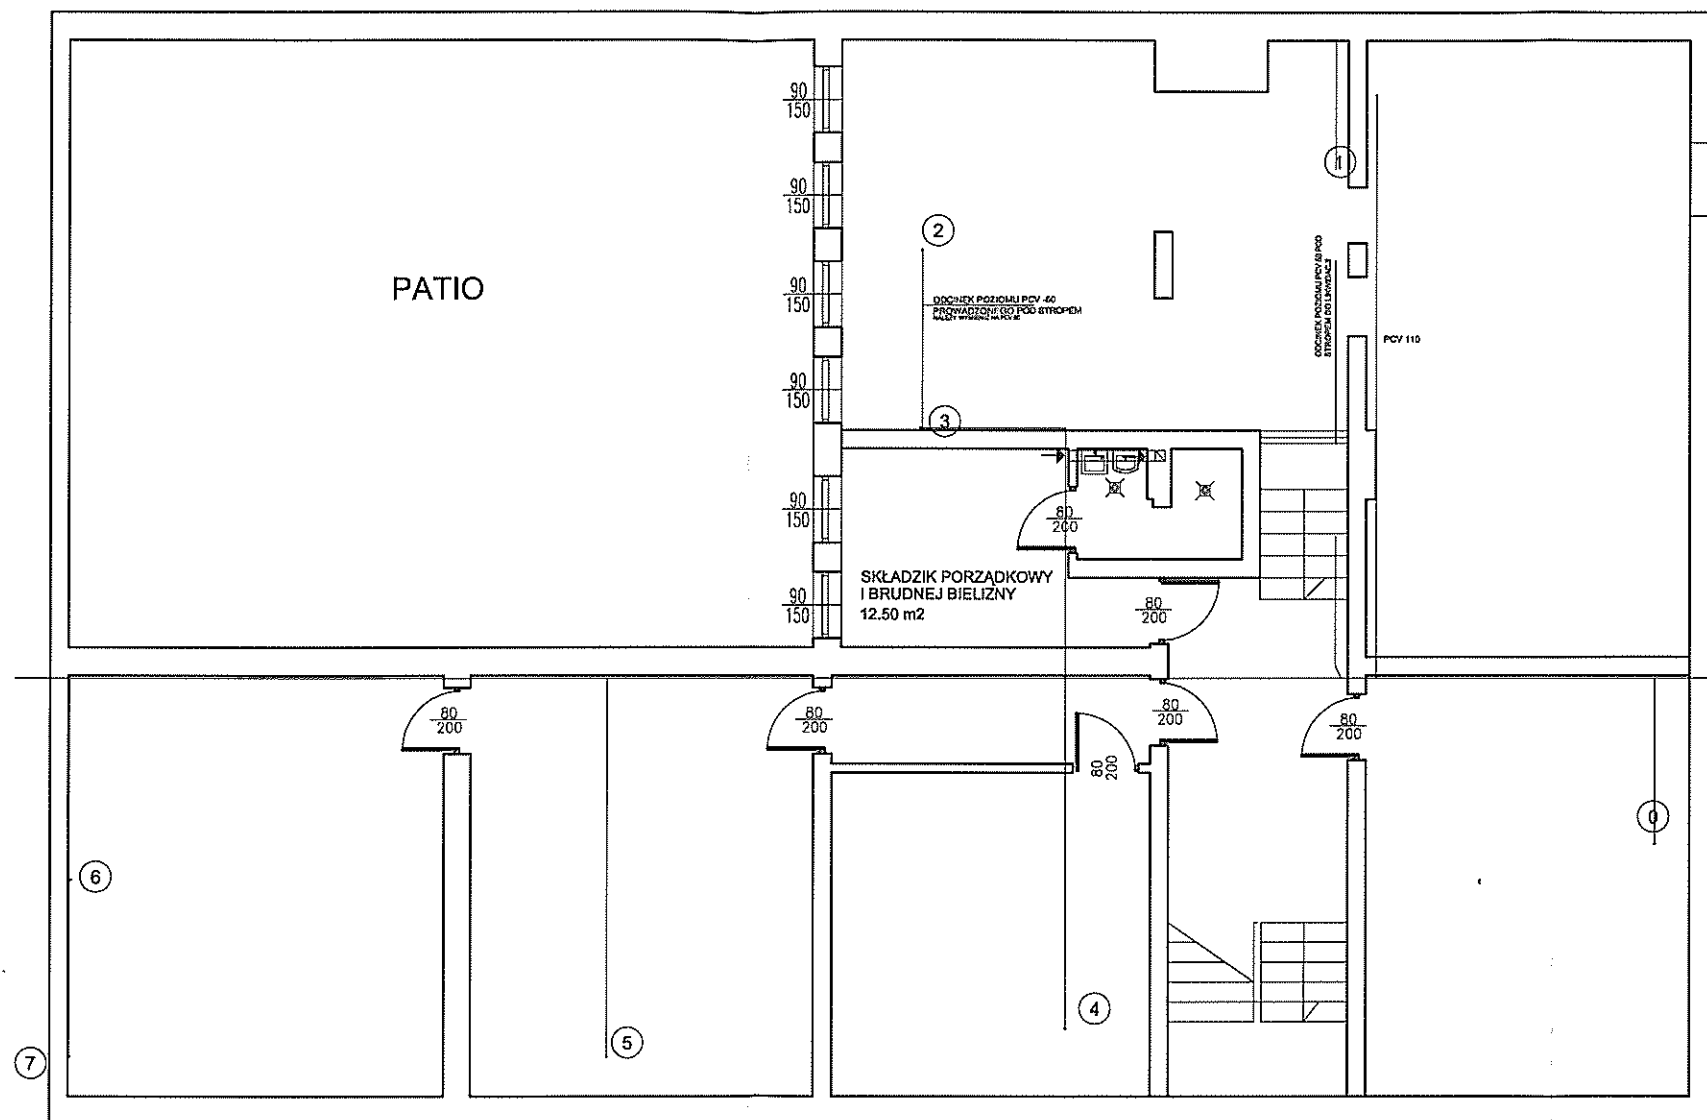

Inwestycja:	PROJEKTOWANA PRZEBUDOWA PRZYCHODNI W ŁASKARZEWIE				
	PRZYCHODNIA ŁASKARZEW				
Temat:	PROJEKT KANALIZACJI - RZUT PIWNIC				
	Tytuł	Imię i nazwisko	Nr upraw.	Podpis	Branża: Architektura
Projektował:	INŻ. MAREK KOGUCIUK		8386/RA/102/80		Faza: projekt budowlany
Sprawdził:					Skala: 1:100 Data:
					Rys. 13

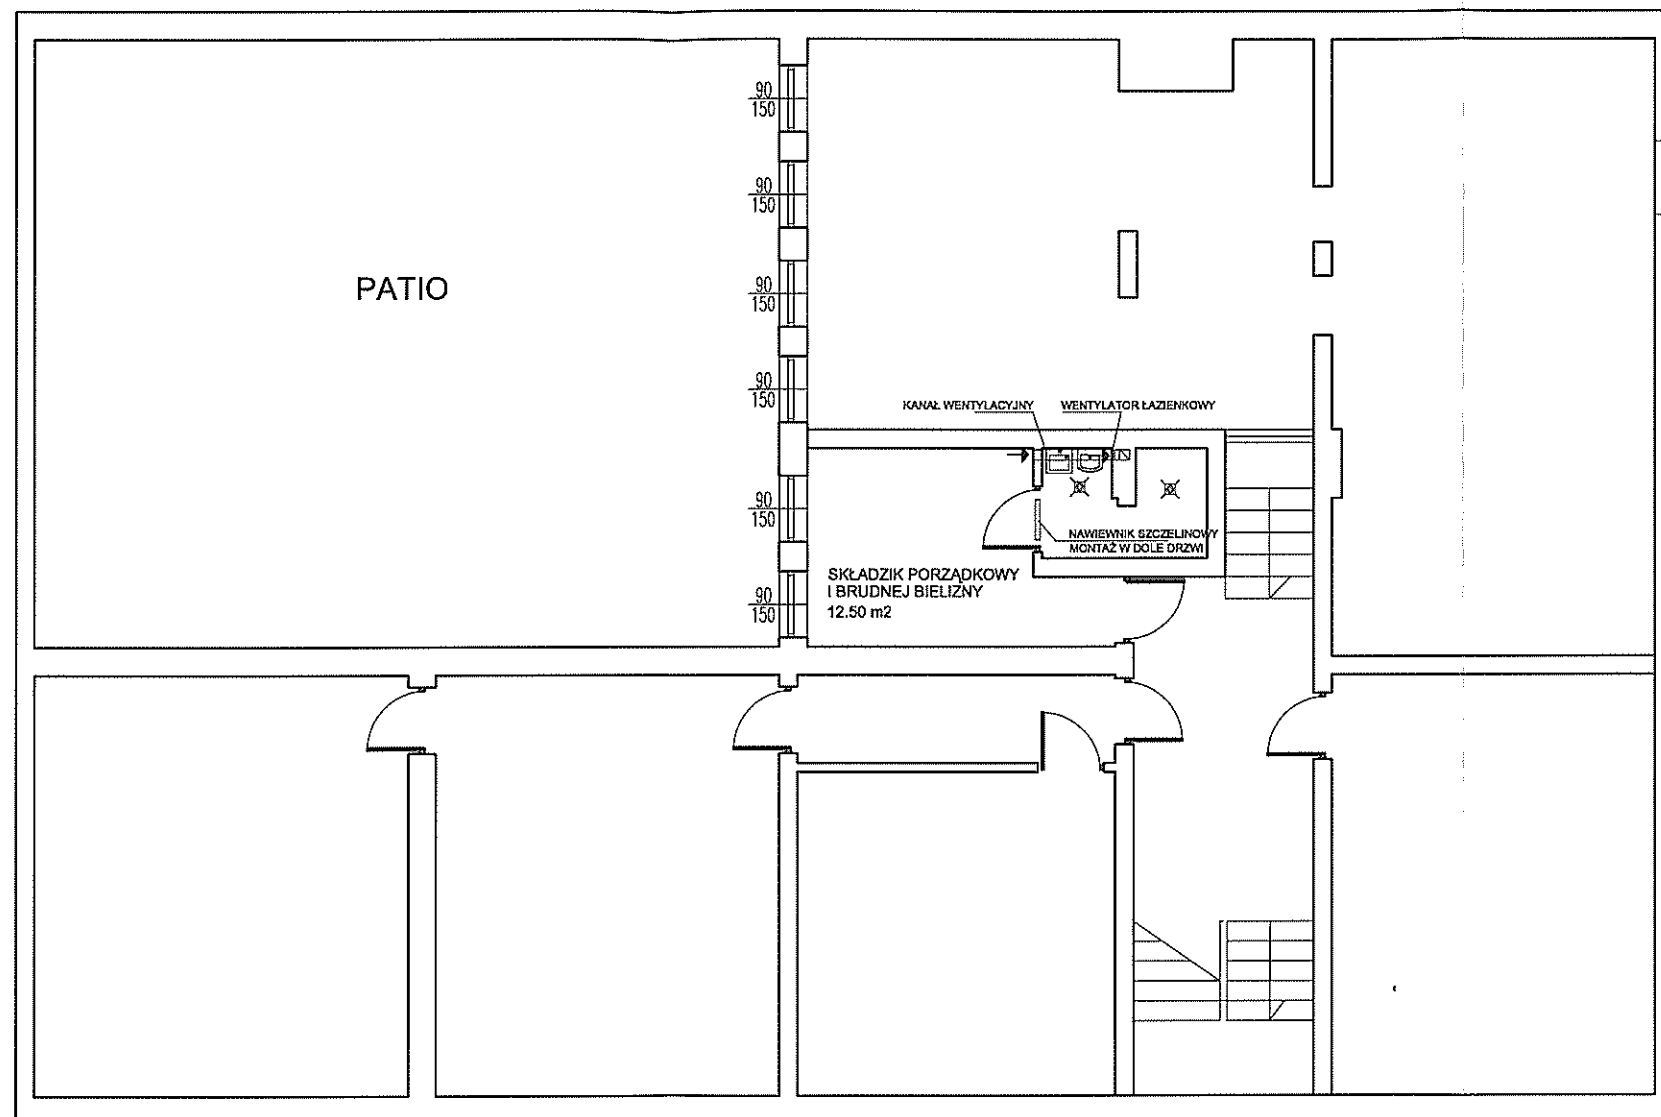

Inwestycja:	PROJEKTOWANA PRZEBUDOWA PRZYCHODNI W ŁASKARZEWIE			
	PRZYCHODNIA ŁASKARZEW			
Temat:	PROJEKT WENTYLACJI - RZUT PIWNIC			
	Tytuł	Imię i nazwisko	Nr upraw.	Podpis
Projektował:	INŻ. MAREK KOGUCIUK		8396/RA/102/80	
Sprawdził:				
				Branża: Architektura
				Faza: projekt budowlany
				Skala: 1:100 Data:
				Rys. 15

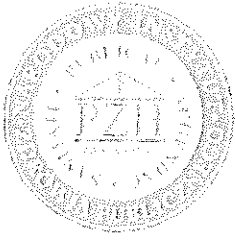

NARODOWY INSTYTUT ZDROWIA PUBLICZNEGO
- PAŃSTWOWY ZAKŁAD HIGIENY

NATIONAL INSTITUTE OF PUBLIC HEALTH
- NATIONAL INSTITUTE OF HYGIENE

ZAKŁAD HIGIENY KOMUNALNEJ
DEPARTMENT OF ENVIRONMENTAL HYGIENE

74 Chmińska 06-791 Warszawa • Phone (22) 5421354; (22) 5421349 • Fax (22) 5421287 • e-mail: sekretariat@pzh.gov.pl

ATEST HIGIENICZNY [HIK/B/0468/01/2011]
HYGIENIC CERTIFICATE ORIGINAL

Wyrób / product: Klinafazytory Samsung typów: DVM; jedn. zewn.: RD..., RHF..., jedn. wewn.: AVX..., ND...; Free Joint Multi (FJM); j.z.: MH..., FX..., RJ..., j.w.: MH..., F..., NJ...; kanałowe (CAC); j.z.: RC..., UH..., j.w.: CH..., DH..., EH..., FH..., JH..., SH..., TH..., NS..., NH...; ściennie (RAC); j.z.: AQ..., X, AOV..., j.w.: AQ..., N, AOV..., N

Zawierający / containing: stal, glin, miedź, ABS i inne składniki wg dokumentacji producenta

Przeznaczony do / destined: montowania w budynkach mieszkalnych, produkcyjnych, zakładach usługowych, użyteczności publicznej (w tym w zakładach opieki zdrowotnej), zakładach produkcji i przechowywania żywności

Wymieniony wyżej produkt odpowiada wymaganiom higienicznym przy spełnieniu następujących warunków / is acceptable according to hygienic criteria with the following conditions:

Urządzenie muszą być stosowane zgodnie z przepisami dotyczącymi obiektu, w którym są montowane. Montaż i eksploatacja zgodnie z instrukcją producenta.

Wytwozca / producer:

SAMSUNG ELECTRONICS Co., Ltd.
470 Maetan-dong, Yeongtong-gu
Suwon Kyongki-Do, Korea 447-742

Mniejszy dokument wydano na wniosek / this certificate issued for:

SAMSUNG ELECTRONICS POLSKA Sp. z o.o.
02-674 Warszawa
ul. Młynarska 15, Łódźmek New City

Atest może być zmierzony lub unieważniony po przedstawieniu stosownych dowodów przez którejkolwiek stronę. Mniejszy atest traci ważność po 2016-04-20 lub w przypadku zmian w recepturze albo w technologii wytwarzania wyrobu.

The certificate may be corrected or cancelled after appropriate motivation.
The certificate loses its validity after 2016-04-20
or in the case of changes in composition or in technology of production.

Data wydania atestu higienicznego: 20 kwietnia 2011

The date of issue of the certificate: 20th April 2011

Wydanie atestu higienicznego jest bezpłatne, jednak weryfikacja podlega Atestu higienicznemu kosztuje 100 zł netto, w tym 20 zł VAT. Cena podlega zmianom.

Kierownik
Zakładu Higieny Komunalnej
Dr hab. Barbara Kuczyńska
Dr Barbara Kuczyńska



EU Declaration of Conformity (LVD, EMC)
Deklaracja Zgodności

04

For the following product / Dla następującego produktu:
Klimatyzator

Product name / Nazwa produktu:
MS07HIXEANSO1NDXEAJUH-EAV1UIH-EAV2PCO1-DHIXEA
Model:

Manufactured at / Wytwarzanego w:

- 1. Samsung Electronics Co., Ltd. 316 Maetan 3Dong, Yeongtong Gu, Siwon Kyongki Do, Korea 442-742
- 2. SAMSUNG Gwangju Electronics Co., Ltd. 2 No 271, Osan Dong, Gwangsan Gu, Gwangju City Korea, 506-725

We hereby declare, that all major safety requirements, concerning to CE Marking Directive [92/68/EEC], Low Voltage Directive [73/23/EEC] and Electromagnetic Compatibility [89/336/EEC], amendments [92/31/EEC] are fulfilled, as laid out in the guideline set down by the member states of the EEC Commission.

Niniejszym deklarujemy, że wszystkie główne wymagania dotyczące bezpieczeństwa produktu zawarte w Dyrektywie Znakowania CE [92/68/EEC], Dyrektywie Niskonapięciowej [73/23/EEC] oraz Dyrektywie o Kompatybilności Elektromagnetycznej [89/336/EEC] wraz z poprawkami [92/31/EEC] zostały spełnione zgodnie z wytycznymi krajów członkowskich Komisji EEC.

The standards relevant for the evaluation of safety and EMC requirements are as follows:
Oznaczenia spełnienia wymagań bezpieczeństwa i kompatybilności dokonano na podstawie następujących norm:
LVD: EN60335 1: 94+A1+A2+A11 A16:2001, EN60335 2-40: 97+A1:2000
EMC: EN55014 3: 2000+A1:2001, EN55014 2: 1997+A1:2001
EN61000 3-2: 2000 EN61000 3-3: 1995+A1:2001

Certificate of conformity / Test report issued by:
Certified agencies / Raport z testów wydany przez:
LVD: VDE
EMC: SAMSUNG Electronics EURO QA Lab

Technical documentation kept by: / Dokumentacja techniczna utrzymana przez:

Manufacturer / Producent:
Samsung Electronics Co., Ltd.
11, Hanbit-dong, Yeongtong-gu, Siwon-
kyongki-do, Korea 442-742
2004-05-05


Representative in EU /
Representant na terenie UE:
Samsung Electronics (UK) Ltd.
Business Business Park
Osney Way, Yateley, Hampshire,
GU16 6SS, UK
2004-05-05

Kwang-Hui Son / General Manager

Kwang-Sung Park / Manager

Name and signature of authorized person /
Nazwa i podpis osoby odpowiedzialnej

Name and signature of authorized person /
Nazwa i podpis osoby odpowiedzialnej

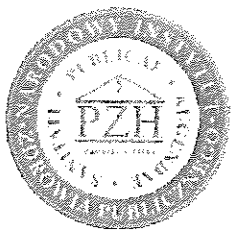

NARODOWY INSTYTUT ZDROWIA PUBLICZNEGO
- PAŃSTWOWY ZAKŁAD HIGIENY

NATIONAL INSTITUTE OF PUBLIC HEALTH
- NATIONAL INSTITUTE OF HYGIENE

ZAKŁAD HIGIENY KOMUNALNEJ
DEPARTMENT OF ENVIRONMENTAL HYGIENE

24 Chocimska 00-791 Warsaw • Phone (22) 5421354; (22) 5421349 • Fax (22) 5421287 • e-mail: sek-zhk@pzh.gov.pl

ATEST HIGIENICZNY HK/B/0877/02/2010

HYGIENIC CERTIFICATE

ORYGINAL

Wyrób / product: Podłogowe wykładziny elastyczne: IQ MEGALIT, IQ GEMSTONE, IQ EMINENT, IQ OPTINA, IQ GRANIT, IQ NATURAL, IQ SEASTONE, IQ ACCUSTIC, ECLIPSE SD, PRIMO PLUS, SOMPLAN PLUS, GRANIT MULTISAFE

Zawierający / containing: poli(chlorek winylu), barwniki, dodatki mineralne, plastyfikatory, stabilizatory i inne składniki wg dokumentacji producenta

Przeznaczony do / destined: stosowania w budynkach użyteczności publicznej i przeznaczonych na stały pobyt ludzi w tym w obiektach służby zdrowia, oświaty, handlu, kultury, rozrywki, zakładach przemysłowych, usługowych, w tym branży farmaceutycznej

Wymieniony wyżej produkt odpowiada wymaganiom higienicznym przy spełnieniu następujących warunków / is acceptable according to hygienic criteria with the following conditions:

Na opakowaniu wyrobu należy umieścić etykietę w języku polskim, zawierającą zalecenia dotyczące środków ostrożności wg karty charakterystyki wyrobu, zgodnie z obowiązującymi przepisami prawnymi. Wyroby przechowywać w miejscu niedostępnym dla dzieci. W czasie i po zastosowaniu wyrobu pomieszczenie należy wietrzyć do zaniku charakterystycznego zapachu i po tym czasie nadać się do użytkowania.

W przypadku zastosowania w budynkach służby zdrowia produkty muszą spełniać wymagania Rozporządzenia Ministra Zdrowia z dnia 19.11.2006r. (Dz. U. nr 213 poz. 1566) w sprawie wymagań, jakim powinny odpowiadać pod względem fachowym i sanitarnym pomieszczenia i urządzenia zakładu opieki zdrowotnej.

Wytwórca / producer:

TARKETT AB
S-37281 Ronneby
Ekenasvagen 1, Szwecja

Niniejszy dokument wydano na wniosek / this certificate issued for:

TARKETT WYKŁADZINY Sp. z o.o.
01-630 Warszawa
ul. Smoleńskiego 2

Atest może być zmieniony lub unieważniony po przedstawieniu stosownych dowodów przez którąkolwiek stronę. Niniejszy atest traci ważność po 2015-07-21 lub w przypadku zmian w recepturze albo w technologii wytwarzania wyrobu.

The certificate may be corrected or cancelled after appropriate motivation.
The certificate loses its validity after 2015-07-21
or in the case of changes in composition or in technology of production.


Data wydania atestu higienicznego: 21 lipca 2010

The date of issue of the certificate: 21st July 2010

Kierownik
Zakładu Higieny Komunalnej
z up. Grawbous
dr Bożena Krogulska

Reprodukowanie, kopiowanie, fotografowanie, skanowanie, digitalizacja Atestu Higienicznego w celach marketingowych bez zgody NIŻP-PZH jest zabronione

PH 7 02005

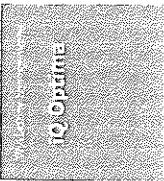

Specy-Glisch

... ..

... ..

www.tarkett.com

... ..



THE ULTIMATE FLOORING EXPERIENCE

WARUNKI PROFESJONALNYCH UMÓW ZONA GWARANCJI

Zakres

Gwarancja jest ważnym elementem warunków określonych w niniejszym dokumencie Tarkett oznacza markę Tarkett od daty zakupu wyrażonej w skłonie.

Wszystkie klasyczne laminatowe i parkietkowe wykładziny ściennie i podłogowe Tarkett.

Wszystkie podłogi laminowane Tarkett do użytku komercyjnego.

Wszystkie drewniane podłogi (płyta od 13 mm do 22 mm) wyłącznie olejki Viro, Viva, Terra i Perla. Skończymy gwarancja jest ograniczona do 5 lat.

Wszystkie wykładziny podłogowe Tarkett przeznaczone do sportów balowych wyłącznie podłogi drewniane Sportable SL.

marki wykładziny (Produktami)

Najwyższa ograniczona gwarancja obejmuje Produkty zakupione najpóźniej 1 grudnia 2009

Zakres

Gwarancja na Produkty Tarkett obejmuje:

wadliwe wady występujące przed montażem

wady materiału lub wykonania podczas montażu, przetransportowania, zainstalowania zgodnie z dokumentacją techniczną Tarkett oraz innymi zasadami.

Wyłączenia z zakresu

Jeśli klient użyje produktu w sposób, powołany w brzo wymieni, gwarancja Tarkett nie może być sprzedawane. W razie konieczności Tarkett może wymagać, aby klient powiadomił o wadzie materiału przed montażem. W przypadku montażu w sposób niezgodny z instrukcją montażu Tarkett nie będzie odpowiedzialna.

Tarkett nie odpowiada za wady występujące wadliwych Produktów, które zostały spowodowane przez użytkownika.

W przypadku, gdy nie zostanie udowodniona wada materiału, gwarancja Tarkett nie może być wykorzystana do odroczenia.

Jeśli produkt zostanie zamontowany w sposób niezgodny z instrukcją montażu Tarkett, gwarancja Tarkett nie może być wykorzystana do odroczenia. W przypadku, gdy produkt zostanie zamontowany w sposób niezgodny z instrukcją montażu Tarkett, gwarancja Tarkett nie może być wykorzystana do odroczenia.

Warunki

A – powierzchnia wadliwego Produktu przeobrażona do następującego stanu i wyeliminowana

B – całkowite wyeliminowanie wadliwego Produktu

C – okres gwarancji w stosunku do wadliwego Produktu

D – okres od daty wystawienia faktury wadliwego Produktu do daty wystawienia wadliwego wadliwych miejscach po zamknięciu wady

Jeśli Tarkett nie będzie w stanie dokonać wymowy na Produktu, gwarancja wadliwego Produktu zostanie wyeliminowana najpóźniej w przypadku pod względem wyeliminacji wady

Tarkett może także, według własnego uznania, zwrócić koszty robocizny po przedłożeniu przez Klienta polubowność

W żadnym wypadku Tarkett nie będzie zwracać kwoty wyłożonej przez Klienta wadliwych Produktów.

Naprawy i lub wyeliminowanie Produktu w niniejszym warunku nie oznacza, że gwarancja Tarkett nie może być wykorzystana do odroczenia

Jeśli klient użyje produktu w sposób, powołany w brzo wymieni, gwarancja Tarkett nie może być sprzedawane. W razie konieczności Tarkett może wymagać, aby klient powiadomił o wadzie materiału przed montażem. W przypadku montażu w sposób niezgodny z instrukcją montażu Tarkett nie będzie odpowiedzialna.

Warunki

Wszystkie wykładziny ściennie i podłogowe Tarkett do użytku komercyjnego.

Wszystkie drewniane podłogi (płyta od 13 mm do 22 mm) wyłącznie olejki Viro, Viva, Terra i Perla. Skończymy gwarancja jest ograniczona do 5 lat.

Wszystkie wykładziny ściennie i podłogowe Tarkett do użytku komercyjnego. Wszelkie drewniane podłogi (płyta od 13 mm do 22 mm) wyłącznie olejki Viro, Viva, Terra i Perla. Skończymy gwarancja jest ograniczona do 5 lat.

Wszystkie wykładziny podłogowe Tarkett przeznaczone do sportów balowych wyłącznie podłogi drewniane Sportable SL.

Wszystkie wykładziny podłogowe Tarkett przeznaczone do sportów balowych wyłącznie podłogi drewniane Sportable SL.

